Comune di FOSSANO Provincia di CUNEO

PIANO DI RECUPERO n.19 ex art. 43 della L.R. n° 56/77 e s.m.i. "COMPARTO 12" dei Tessuti della Ristrutturazione Urbanistica VARIANTE n.2

D.I.A. ai sensi dell'art. 22 comma 3 lettera b del D.P.R. 380/01 e s.m.i. FABBRICATO n.10

Proprietà:

RIORDA Francesco e PRONE Esterina

via San Lazzaro 1 - FOSSANO

2

Rev.	Data	Descrizione	Eseg.	Contr.	Appr.
00	11.12.2013	Emissione progetto definitivo	C.T.	F.B.	D.B.
01	11.04.2014	Integrazione a seguito comunicazione Dirigente D.U.A. del 14.03.2014 prot. 7.861	C.T.	F.B.	D.B.
02	26.08.2014	Integrazione a seguito comunicazione Dirigente D.U.A. del 09.06.2014 prot. 17.366	C.T.	F.B.	D.B.

ALLEGATO:

9/1-2 ESTRATTO RELAZIONE ILLUSTRATIVA ESTRATTI P.R.G.C. E CATASTALE COMPUTI

Scala 1:1000/2000

Progettista: arch, Federico BARBERO ORDINE DEGLI ARCHITETTI. PIANIFICATORI,
PAESAGGISTI E CONSERVATORI
DELLA PROVINCIA DI CUSEO

- 1869 ARCHITETTO
FEDERICO BARBERO

Collaboratori: arch. Marta PEISINO arch. Chiara TORTALLA geom. Simona ALLASIA Codice 13 01

PROGETTO DEFINITIVO

Nome file: 1301_D1_all_9-1-2_1

Data: 26.08.2014

INGAR Progetti s.r.l. № Piazza Manfredi, 9 - 12045 FOSSANO (CN) March Tel. 0172 637256 - Fax 0172 631709 pro@ingarprogetti.com Il presente elaborato è di proprietà della INGAR Progetti s.r.l. ed è protetto a termini di legge. www.ingarprogetti.com

INDICE

1	STATO DI FATTO E DI PROGETTO
2	ESTRATTI P.R.G.C. E N.T.A.
3	ESTRATTO CATASTALE E VISURE
4	DOCUMENTAZIONE FOTOGRAFICA
5	PLANIMETRIA GENERALE DI PROGETTO
6	ESTRATTI P.R.G.C. E CATASTALE CON INSERIMENTO FABBRICATO
7	COMPUTI
	7.1 SUPERFICIE TERRITORIALE E FONDIARIA 7.2 SUPERFICIE COPERTA 7.3 SUPERFICIE UTILE LORDA 7.4 DESTINAZIONI D'USO 7.5 SUPERFICIE A PARCHEGGIO PRIVATO 7.6 SUPERFICIE A VERDE PRIVATO 7.7 SUPERFICIE A PARCHEGGIO PUBBLICO
8	DIMOSTRAZIONE ABITABILITA' SOTTOTETTI
9	DETERMINAZIONE SUPERFICI UTILI ABITABILI E NON RESIDENZIALI
10	DETERMINAZIONE ONERI DI URBANIZZAZIONE
11	DETERMINAZIONE COSTO DI COSTRUZIONE
12	FLENCO EL ABORATI DI PROGETTO

1 - STATO DI FATTO E DI PROGETTO

Il progetto di Piano di Recupero n. 19 del Comparto n. 12 Variante 2 conferma quanto previsto dallo S.U.E. di Variante n. 1 vigente, con il recupero delle volumetrie esistenti dei Fabbricati 1-2-3-4-8-9, mentre prevede la demolizione del Fabbricato 5 a confine sul lato est e la costruzione di un nuovo edificio residenziale (Fabbricato 10) a quattro piani f.t., oltre ad un piano interrato, posto a distanza di mt 3,00 con l'assenso della proprietà confinante ed avente le stesse caratteristiche costruttive dei nuovi fabbricati del limitrofo Comparto 8.

La superficie a parcheggio pubblico viene individuata nell'area cortiliva del piano terreno ed in parte al piano interrato, sotto il cortile ed il fabbricato 10, collegato da una rampa a senso unico con semaforo.

Lungo i fabbricati 8 e 9 viene confermata la realizzazione di un marciapiede della larghezza di 2 metri per consentire un comodo accesso ai locali anche da parte di persone diversamente abili.

L'Amministrazione Comunale in sede di approvazione della Variante n. 1 al P.d.R. n. 19 ha obbligato i proponenti alla realizzazione della seconda canna di accesso veicolare al cortile interno entro i termini dell'intervento del primo intervento edilizio nel Comparto 12. Pertanto, contestualmente all'intervento a piano terreno dei fabbricati 9-8-2 ed al piano primo del fabbricato 2, è prevista la demolizione di mq 65 di superficie ad suo ufficio per le attività artigianali di servizio al piano terreno del fabbricato 1, realizzazione della seconda canna veicolare, limitrofa e collegata all'esistente.

I proponenti dello S.U.E. chiedono, contestualmente alla presentazione della proposta della Variante 2 allo S.U.E., l'applicazione dell'art. 22 comma 3 del D. Lgs. 380/2001 e s.m.i., e pertanto presentano D.I.A. per la realizzazione di un nuovo fabbricato residenziale denominato "Fabbricato 10" a quattro piani f.t., oltre al piano sottotetto, sempre ad uso residenziale, e ad un piano interrato ad adibito ad autorimesse e cantine.

Le caratteristiche costruttive del Fabbricato 10 riprendono quelle dei fabbricati, da poco ultimati, del limitrofo Comparto 8, che si possono così sintetizzare:

- le facciate dovranno presentare una sequenza regolare e ordinata di finestre e
 porte-finestre in legno, le cui dimensioni e ripartizioni interne dovranno
 richiamarsi al modello più tradizionale di serramenti; le finestre dei vani scala
 possono essere evidenziate da una piccola cornice aggettante intonacata;
- i portoncini di accesso ai vani scala delle unità abitative avranno serramenti in legno, vetro a lastra unica e potranno avere cornici in pietra di luserna;
- la copertura dei tetti, con inclinazione del 45%, verrà realizzata in tegole in cotto anticate tipo "monocoppo" con inserimento di abbaini per l'utilizzo del sottotetto ai fini abitativi;
- la copertura sarà realizzata in parte con passafuori in legno ed in parte con cornicione sagomato;

- le ringhiere e le inferriate sono previste in ferro a semplice disegno; i balconi ed i terrazzi sono, a seconda dei casi, a profilo semplice o sagomato ad arco di circonferenza;
- la finitura esterna è prevista in intonaco alla piemontese, delimitato a livello del marciapiede da uno zoccolo in pietra; ad ogni tipo di partizione volumetrica dovrebbe spettare un preciso tipo di colore in base ad un criterio distributivo tale da intercalare diverse tonalità.


Il Fabbricato 10 è un edificio residenziale a quattro piani fuori terra, oltre al piano sottotetto abitabile, con due vani scala per complessivi n. 20 unità abitative ed in particolare: n.11 quadrilocali, n.4 trilocali e n.5 bilocali. Il numero degli alloggi e la loro consistenza interna potranno essere modificati con apposita pratica edilizia.

Gli alloggi al piano terreno dispongono di uno spazio antistante a verde di pertinenza di mt 3,00.

I due vani scala hanno accessi pedonali dal marciapiede lungo l'area cortiliva interna da dove parte anche l'accesso carraio al piano interrato ad uso autorimesse e cantine.

Il piano interrato ad uso autorimesse e cantine prevede un'unica rampa di accesso a un solo senso di marcia controllato da semaforo, ed avrà un utilizzo in parte pubblico ed in parte privato, con superfici pubbliche e private da definirsi prima del completamento della pratica di richiesta di agibilità del fabbricato.

ESTRATTO P.R.G.C. scala 1:2.000

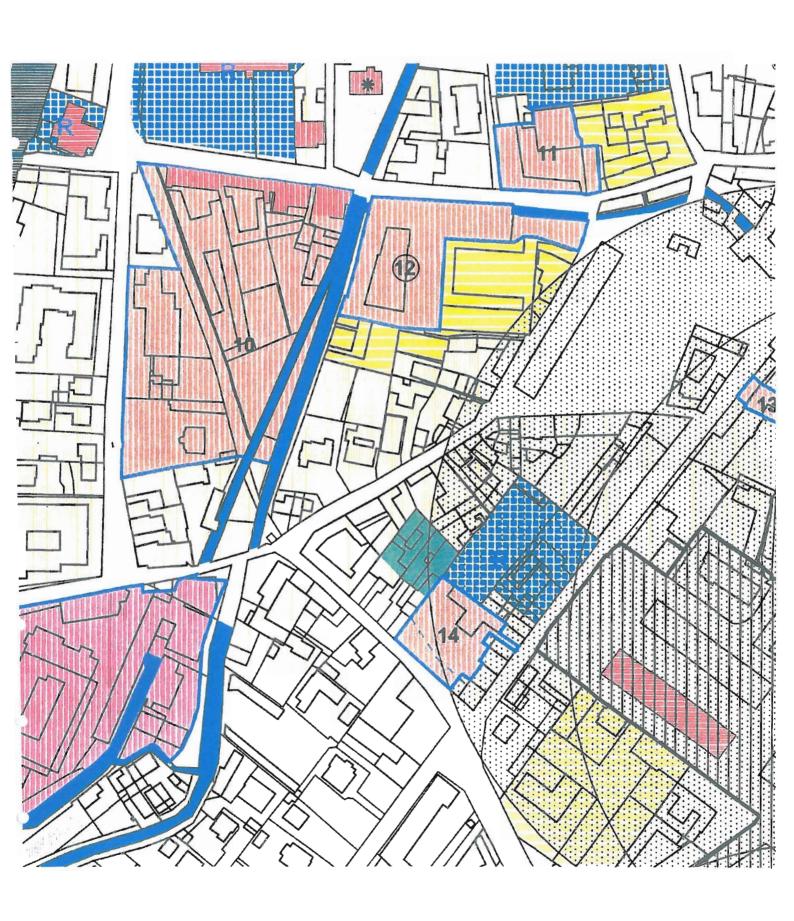

2 - COMPARTO n. 12 dei "Tessuti della ristrutturazione urbanistica"

NORME TECNICHE DI ATTUAZIONE

Parametri urbanistici:


- indice di U.T. base = 1,35 mg/mg;
- indice di U.T. con programma integrato = 1,65 mg/mg;

Destinazioni d'uso:

- uso residenziale (R1): min. 20% e max 85%;
- altri usi ammissibili: min. 15% e max 80%; dove per usi ammissibili si intendono le seguenti destinazioni: C1, P1, D, S1, S2, S3, S4, S5, S6, S7, S8, T1, T2, T5 con riferimento all'art. 103 del P.R.G.; non sono ammesse industrie insalubri ai sensi dell'art. 216 del R.D. 27 luglio 1934 n. 1.265.

Prescrizioni:

- Nel caso in cui l'ultimo solaio non presenti andamento orizzontale o presenti andamento complesso, l'altezza della costruzione è incrementata di ulteriori metri 2,50, per il solo recupero del volume concernente la sagoma del tetto ferma restando la effettiva linea di gronda all'altezza prevista nel comparto.
- Mantenimento degli edifici di archeologia industriale assoggettabili al solo intervento di restauro. E' assentita, con riferimento all'art. 103 del P.R.G.C., la destinazione T4 con esclusione degli usi determinanti standard di cui alla lettera a).

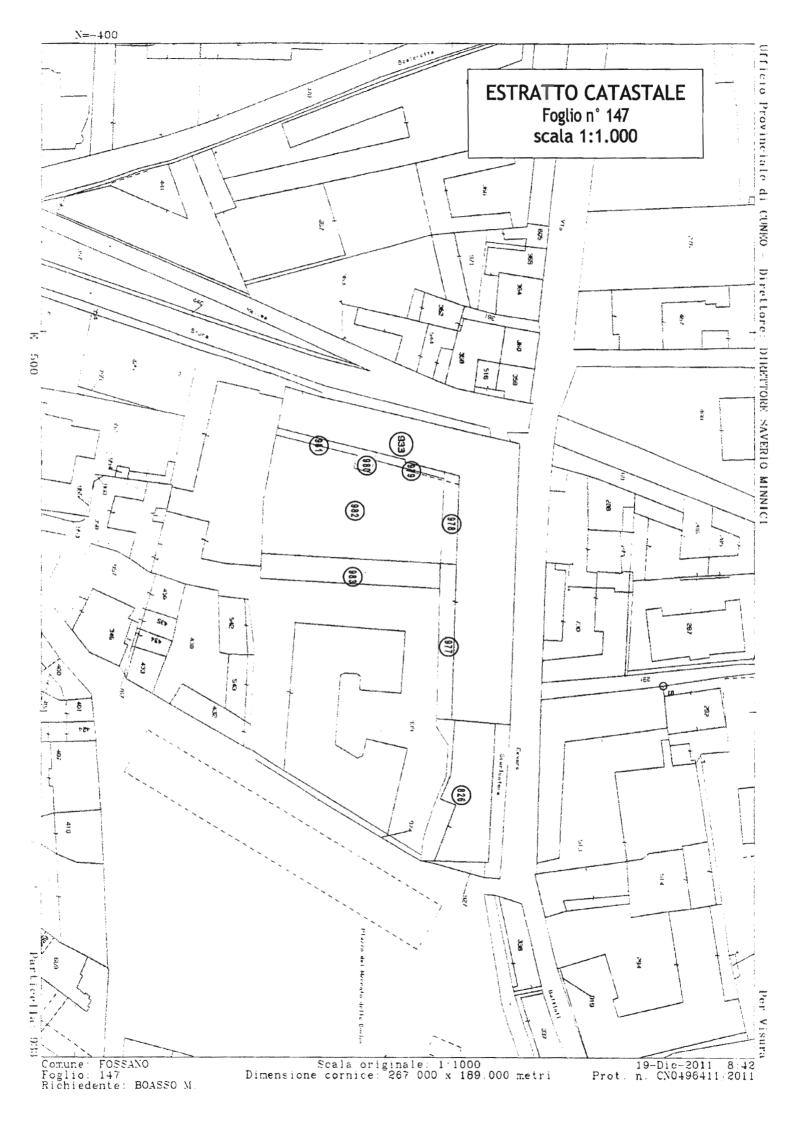

ufficio Provinciale di Cuneo - Territorio Servizi Catastali

Visura per immobile

Visura n.: T244326 Pag: 1

Data: 23/07/2013 - Ora: 17.32.22

Situazione degli atti informatizzati al 23/07/2013

Comune di FOSSANO (Codice: D742)	Provincia di CUNEO	Foglio: 147 Particella: 933
Dati della richiesta		Catasto Terreni

Area di enti urbani e promiscui

DATI DERIVANTI DA VARIAZIONE D'UFFICIO del 23/11/2011 n. 16970 1/2011 in atti dal 20/12/2011 (protocollo n. CN0499138) IN DIP . IST . 456510/11	
VARI 1/201 IN DI	
to	
Reddito Dominicale	
DATI CLASSAMENTO cie(m²) Deduz e ca 7 68 artita 1	
DATI CL. Superficie(m²) ha are ca 17 68	
Qualità Classe ENTE URBANO	di stadio: variato graficamente
Porz	di stadio:
Sub	
Particella 933	
Foglio 147	iai
N. 1	Annotazioni

Unità immobiliari n. 1

Tributi erariali: Euro 0,90

Visura telematica

Data: 17/01/2012 - Ora: 08.23.26



Visura per immobile

Visura n.: CN0013071 Pag: 1

Situazione degli atti informatizzati al 17/01/2012

Dati c	Dati della richiesta	sta	Con	Comune di FOSSANO (Codice:	FOSSA	NO (C	Odice: D742)	2)			NAMES OF TAXABLE PARTY	
			Pro	Provincia di CUNEO	i cun	30						
Catas	Catasto Fabbricati	ati	Fog	Foglio: 147 Particella: 977 Sub.:	Partice	lla: 977	7 Sub.: 1					
Unità	Unità immobiliare	re										
ż		DATI IDENTIFICATIVI	IFICATIVI					DAT	DATI DI CLASSAMENTO			DATI DERIVANTI DA
	Sezione	Foglio	Particella	Sub	Zona	Micro	Categoria	Classe	Classe Consistenza		Rendita	
	Urbana				Cens.	Zona						
***		147	776				area urbana		166 m²			COSTITUZIONE del 13/01/2012 n. 393.1/2012 in atti dal 13/01/2012 (protocollo n. CN0008137) COSTITUZIONE
Indirizzo	02		VIA	VIA CESARE BATTISTI n. 40 piano: T;	BATTIST	In. 40 pi	ano: T;				The same of the sa	d des er
INTE	INTESTATO											
z				Ω	DATI ANAGRAFICI	GRAFIC		1	And the second of the second o	CODICE	CODICE FISCALE	DIRITTI E ONERI REALI
-	G.I.R. S.R.L	G.I.R. S.R.L. con sede in TORINO	ORINO							*\$10086680015*	80015*	(1) Proprieta' por 1/1
DATIL	DERIVANTI	DATI DERIVANTI DA	SOO	TITUZIO	NE del 13,	/01/2012	n. 393.1/2012 i	n atti dal	COSTITUZIONE del 13/01/2012 n. 393.1/2012 in atti dal 13/01/2012 (protocollo n. CN0008137) COSTITUZIONE	n. CN00008137) COST	ITUZIONE	

Richiedente: BOASSO Rilasciata da: Ufficio Provinciale di CUNEO



Visura n.: CN0013072 Pag: 1

Data: 17/01/2012 - Ora: 08.23.44

Visura per immobile Situazione degli atti informatizzati al 17/01/2012

Dati della richiesta	Comune di FOSSANO (Codice: D742)
	Provincia di CUNEO
Catasto Fabbricati	Foglio: 147 Particella: 978 Sub.: 1

Unità immobiliare

ż		DATI IDENTIFICATIVI	DATI IDENTIFICATIVI					j	DATI DI CLASSAMENTO	DATI DI CLASSAMENTO	The state of the s	DATI DERIVANTI DA	-
	Sezione	Foglio	Particella	Sub	Zona	Micro	Sub Zona Micro Categoria	Classe	Classe Consistenza		Rendita		
					Cens. Zona	Zona							
_		147	978	-	the same of the sa	44	area urbana		96 m²			COSTITUZIONE del 13/01/2012 n. 394.1/2012 in atti dal	
												13/01/2012 (protocollo n. CN0008138) COSTITUZIONE	
Indirizzo	Indirizzo		NIA (VIA CESARE BATTISTI n. 40 piano: T;	BATTIST	In. 40 pi	IA CESARE BATTISTI n. 40 piano: T;						
INTE	INTESTATI												

T 1 T	ALL A LOOK AND A LANK A		
z			CODICE FISCALE, DIRITTI E ONERI REALI
_		PRNSRN40C4814701.*	
2	RIORDA Francesco nato a FOSSANO il 03/08/1929	RRDFNC29M03D742X*	(1) Proprieta per 3/4
DAT	DATI DERIVANTI DA COSTITUZIONE del 13/01/2012 n. 394.1/2012 in atti dal 13/01/2012 (protocollo n. CN0008138) COSTITUZIONE	N0008138) COSTITUZIONE	1

Richiedente: BOASSO Rilasciata da: Ufficio Provinciale di CUNEO



Visura per immobile

Visura n.: CN0013076 Pag: 1

Data: 17/01/2012 - Ora: 08.23.58

Situazione degli atti informatizzati al 17/01/2012

Dati della richiesta

Comune di FOSSANO (Codice: D742)

Provincia di CUNEO

Catasto Fabbricati

Foglio: 147 Particella: 979 Sub.: 1

Unità immobiliare

VIA CECARE RATTISTI - An algorithm	NTA CESARE BATTISTI n 40 piano. T	WIA CESARE BATTISTI n. 40 piano: T:	NIA CESARE BATTISTI n. 40 piano; T:		izzo VIA CESARE BATTISTI n. 40 piano: T;	izzo VIA CESARE BATTISTI n. 40 piano: T;	izzo VIA CESARE BATTISTI n. 40 piano: T;	izzo VIA CESARE BATTISTI n. 40 piano: T;	izzo VIA CESARE BATTISTI n. 40 piano: T;	izzo VIA CESARE BATTISTI n. 40 piano: T;	izzo VIA CESARE BATTISTI n. 40 piano: T;	izzo VIA CESARE BATTISTI n. 40 piano: T;	izzo VIA CESARE BATTISTI n. 40 piano: T;	izzo VIA CESARE BATTISTI n. 40 piano: T;	izzo VIA CESARE BATTISTI n. 40 piano: T;	izzo VIA CESARE BATTISTI n. 40 piano: T;	izzo VIA CESARE BATTISTI n. 40 piano: T;
					ISSUED TO THE PARTY OF THE PROPERTY OF THE PRO	ISSUED TO THE PARTY OF THE PROPERTY OF THE PRO	ISSUED TO THE PARTY OF THE PROPERTY OF THE PRO	THE CESTINE DATINES OF HIGHER TO DISTRICT IT.	ISSUED TO THE PARTY OF THE PROPERTY OF THE PRO	ISSUED TO THE PARTY OF THE PROPERTY OF THE PRO	THE CESTINE DATINES OF HIGHER TO DISTRICT IT.	ISSUED TO THE PARTY OF THE PROPERTY OF THE PRO	THE CESTINE DATINES OF HIGHER TO DISTRICT IT.	THE CESTINE DATINES OF HIGHER TO DISTRICT IT.	THE CESTINE DATINES OF HIGHER TO DISTRICT IT.	THE CESTINE DATINES OF HIGHER TO DISTRICT IT.	THE CESTANE DATE HISTORY OF PRESIDENT
					the Carolines of the Ca	the Carolines of the Ca	the Carolines of the Ca	the cooling of the co	the Carolines of the Ca	the Carolines of the Ca	the cooling of the co	the Carolines of the Ca	the cooling of the co	the cooling of the co	the cooling of the co	the cooling of the co	the condition of the co
					the country of the co	the country of the co	the country of the co		the country of the co	the country of the co		the country of the co					
		The state of the s			The state of the s	The state of the s	The state of the s		The state of the s	The state of the s	THE PARTY OF THE P	THE PARTY OF THE P	THE PARTY OF THE P		THE PARTY OF THE P		
		The state of the s															
		The state of the s															
	The state of the s	The state of the s	The state of the s	The state of the s													
	The state of the s	The state of the s	The state of the s	The state of the s													
	The state of the s	The state of the s	The state of the s	The state of the s													
		The state of the s			The state of the s	The state of the s	The state of the s		The state of the s	The state of the s	THE PARTY OF THE P	THE PARTY OF THE P	THE PARTY OF THE P		THE PARTY OF THE P		
		The state of the s															
The second secon	The state of the s	The state of the s	The state of the s	The state of the s													

INTESTATI

property of the control of the contr	DATI ANAGRAFICI CODICE FISCALE DIRITTI E ONERI REALI	CODICE FISCALE	DIRITTI E ONERI REALI
1 PRONE Esterina nata a SAVIGLIANO il 08/03/1940	The same of the sa	PRNSRN40C481470L*	(1) Proprieta per 1/4
2 RIORDA Francesco nato a FOSSANO il 03/08/1929) il 03/08/1929 RRDFNC29M03D742X*		(1) Proprieta per 3/4
DATI DERIVANTI DA	DATI DERIVANTI DA COSTITUZIONE del 13/01/2012 n. 395.1/2012 in atti dal 13/01/2012 (protocollo n. CN0008139) COSTITUZIONE	N0008139) COSTITUZIONE	

Rilasciata da: Ufficio Provinciale di CUNEO Richiedente: BOASSO

Data: 17/01/2012 - Ora: 08.24.09



Visura per immobile

Visura n.: CN0013077 Pag: 1

Situazione degli atti informatizzati al 17/01/2012

AND THE PROPERTY OF THE PROPER	The state of the s
Dati della richiesta	Comune di FOSSANO (Codice: D742)
	Provincia di CUNEO
Catasto Fabbricati	Catasto Fabbricati Foglio: 147 Particella: 980 Sub.: 1

Unità immobiliare

ż		DATI IDENTIFICATIVI	DATHDENTIFICATIVI					DAT	DATI DI CLASSAMENTO	OLN		DATI DI CLASSAMENTO	
	Sezione	Foglio	Particella	Sub	Zona	Micro	Sub Zona Micro Categoria	Classe	Classe Consistenza		Rendita		
	Urbana	;			Cens. Zona	Zona	Cens. Zona						_
-		147	086	-					26 m²			26 m² COSTITUZIONE del 13/01/2012 n. 403.1/2012 in atti dal	
												13/01/2012 (protocollo n. CN0008141) COSTITUZIONE	
Indirizz	0		Indirizzo VIA CESARE BATTISTI n. 40 piano: T;	CESARE	VIA CESARE BATTISTI n. 40 piano: T;	I n. 40 pi	ano: T;						

INTESTATI

CODICE FISCALE DIRITTI E ONERI REALI	(1) Proprieta` per 1/4	
N. DATI ANAGRAFICI CODICE FISCALE DIRITTI E ONERI REALI	PRONE Esterina nata a SAVIGLIANO il 08/03/1940	DATI DERIVANTI DA COSTITUZIONE del 13/01/2012 n. 403.1/2012 in atti dal 13/01/2012 (protocollo n. CN0008141) COSTITUZIONE

Richiedente: BOASSO Rilasciata da: Ufficio Provinciale di CUNEO



Visura per immobile

Data: 17/01/2012 - Ora: 08.24.33 Visura n.: CN0013082 Pag: 1

Situazione degli atti informatizzati al 17/01/2012

Dati della richiesta	Comune di FOSSANO (Codice: D742)
	Provincia di CUNEO
Catasto Fabbricati	Foglio: 147 Particella: 981 Sub.: 1

Unità immobiliare

DATI DERIVANTI DA		to combine a complement to the control of the complement of the control of the co	COSTITUZIONE del 16/01/2012 n. 434 .1/2012 in atti dal	16/01/2012 (protocollo n. CN0008849) COSTITUZIONE	A SAME AND
	Rendita				and to a specific to the state of the property of the state of the sta
DATI DI CLASSAMENTO					
DATI DI CLASSAMENTO	Classe Consistenza		42 m²		o VIA CESARE BATTISTI n. 40 piano: T;
DAT	Classe				
	Sub Zona Micro Categoria				iano: T,
	Micro	Cens. Zona			Пп. 40 р
	Zona	Cens.			BATTIS
	Sub		_		VIA CESARE BATTISTI n. 40 piano: T;
IFICATIVI	Particella	Cens. Zona	186		VIA
DATI IDENTIFICATIVI	Foglio		147		
	Sezione	Urbana			
ż					Indirizzo

INTESTATI

	N. DATI ANAGRAFICI CODICE FISCALE	CODICE FISCALE	DIRITTI E ONERI REALI
4	PRONE Esterina nata a SAVIGLIANO il 08/03/1940	PRNSRN40C481470L*	PRNSRN40C48I470L* (1) Proprieta per 1/4
~	2 RIORDA Francesco nato a FOSSANO il 03/08/1929	RRDFNC29M03D742X*	(1) Proprieta per 3/4
(2)	DATI DERIVANTI DA COSTITUZIONE del 16/01/2012 n. 434.1/2012 in atti dal 16/01/2012 (protocollo n. CN0008849) COSTITUZIONE	V0008849) COSTITUZIONE	

Richiedente: BOASSO Rilasciata da: Ufficio Provinciale di CUNEO



Data: 19/01/2012 - Ora: 08.11.43 Visura n.: CN0015953 Pag: 1

Visura per immobile Situazione degli atti informatizzati al 19/01/2012

Dat	Dati della richiesta	niesta	Con	Comune di FOSSANO Provincia di CUNEO	FOSSA II CUNE	OSSANO (Codice CUNEO	Ü	742)			1	
Cat	Catasto Fabbricati	ricati	Fog	Foglio: 147 Particella: 982 Sub.:	Partice	Ma: 982	Sub.: 1	* :		CO. A COMMISSION COMMISSION OF SECUL PRINCIPLE		
Unit	Unità immobiliare	iare										
Z	:	DATI IDENTIFICATIVI	THEICATIVE					DAT	DATI DI CLASSAMENTO			DATT DERIVANTI DA
	Sezione	Foglio	Particella	Sub	Zona	Micro	Categoria	Classe	Classe Consistenza		Rendita	
	Urbana		-		Cens.	Zona				:		The second secon
-		147	982	-			area urbana		1280 m²	-	:	COSTITUZIONB del 18/01/2012 n. 604 .1/2012 in atti dal 18/01/2012 (protoccollo n. CN0012995) COSTITUZIONE
Indirizzo	izzo		VIA	VIA CESARE BATTISTI n. 40 piano: T.	BATTIST	rı n. 40 pi	ano: T.					
Z	INTESTATI											
z	gr 74 m 744			<u> </u>	DATI ANAGRAFICI	GRAFIC				CODIC	CODICE FISCALE	DIRITTI E ONERI REAL!
- 2	PRONE	PRONE Esterina nata a SAVIGLIANO il 08/03/1940 RIORDA Francesco nato a FOSSANO il 03/08/1929	AVIGLIANO il 0 a FOSSANO il 0	08/03/194	0 ~	r				PRNSRN	PRNSRN40C481470L* RRDFNC29M03D742X*	(1) Proprieta per 1/4 (1) Proprieta per 3/4
DAT	DATI DERIVANTI DA	TI DA	COS	COSTITUZIONE del 18/01/2012 n. 604.1	NE del 18	/01/2012	n. 604.1/2012 i	n atti dal	1/2012 in atti dal 18/01/2012 (protocollo n. CN0012995) COSTITUZIONE	. CN0012995) CO:	STITUZIONE	

Richiedente: BOASSO MAURIZIO Rilasciata da: Ufficio Provinciale di CUNEO

Data: 17/01/2012 - Ora: 08.24.22



Visura per immobile

Visura n.: CN0013080 Pag: 1

Situazione degli atti informatizzati al 17/01/2012

Dati	Dati della richiesta	a richiesta	Con	Comune di FO	FOSSA	NO (C	Comune di FOSSANO (Codice: D742)	12)	THE REAL PROPERTY AND ADDRESS OF THE REAL PROPERTY ADDRESS OF THE REAL PROPERTY AND ADDRESS OF THE REAL PROPERTY AND ADDRESS OF THE REAL PROPERTY AND ADDRESS OF THE PROPERTY AND ADDRESS OF THE PROPERTY AND ADDRESS OF THE PROPERTY A			
			Pro	Provincia di CUNEO	i cuni	EO						
Cata	Catasto Fabbricati	cati	Fog	Foglio: 147 Particella: 983 Sub.:	Partice	ella: 983	Sub.: 1	often in waiting to distantant.				to the transfer of the property of the control of the property
Unità	Unità immobiliare	ıre										
ż		DATI IDENTIFICATIVI	TIFICATIVI					DAT	DATI DI CLASSAMENTO			DATI DERIVANTI DA
	Sezione	Foglio	Particella	Sub	Zona Micro	Micro	Categoria	Classe	Consistenza	_	Rendita	
	Urbana				Cens.	Zona						
-		147	983	_			in corso di					COSTITUZIONE del 13/01/2012 n. 404.1/2012 in atti dal
Indirizzo	972	of the state of th	VIA	VIA CESARE BATTISTI n. 40 piano: T-1-	BATTIS	FI n. 40 pi	ano: T-1-2;					1350 125012 (prouxono II. Cividado 149) COSTITOZIONE
INTE	INTESTATI											
z			Manual Property of the Park of	D	ATI ANA	DATI ANAGRAFICI				CODICE	CODICE FISCALE	DIRITTI E ONERI REALI
-	PRONE ES	terina nata a SA	PRONE Esterina nata a SAVIGLJANO il 08/03/1940	08/03/194	0					PRNSRN4(PRNSRN40C481470L*	(1) Proprieta per 1/4
7	RIORDA F	rancesco nato a	RIORDA Francesco nato a FOSSANO il 03/08/1929	13/08/1929	_					RRDFNC29	RRDFNC29M03D742X*	(1) Proprieta per 3/4
DATI	DATI DERIVANTI DA	DA	SOS	TITION	VF del 13	/01/2012	404 1/2012	in atti dal	COSTITIZIONE del 13/01/2012 n. 404 1/2012 in atti da 113/01/2012 (motorallo n. CN0008149) COSTITIZIONE	CNOOCK149) COST	LITTI ZIONE	and the fightest operations of the second of the fightest of the fightest operation of the fight

Richiedente: BOASSO Rilasciata da: Ufficio Provinciale di CUNEO

ntrate
Ufficio Provinciale di Cuneo - Territorio

Servizi Catastali

Visura per immobile

Visura n.: T244762 Pag: 1

Data: 23/07/2013 - Ora: 17.33.25

Situazione degli atti informatizzati al 23/07/2013

42)		
Comune di FOSSANO (Codice: D742)	Provincia di CUNEO	Foglio: 147 Particella: 983
Dati della richiesta		Catasto Terreni

Area di enti urbani e promiscui

ż	DATIL	DATI IDENTIFICATIVI	M			DATICI	DATI CLASSAMENTO			DATI DERIVANTI DA
	Foglio	Particella Sub Porz	Sub	Porz	Qualità Classe	Superficie(m²)	Deduz	Reddito	lito	
						ha are ca		Dominicale	Agrario	
-	147	983		,	ENTE	03 13				VARIAZIONE D'UFFICIO del 23/11/2011 n. 16970
					URBANO					.1/2011 in atti dal 20/12/2011 (protocollo n . CN0499138)
										IN DIP . IST . 456510/11
Notifica						Partita	1			
Annotazioni	zioni			di stac	di stadio: variato graficamente					

Unità immobiliari n. 1

Tributi erariali: Euro 0,90

Visura telematica

DOCUMENTAZIONE FOTOGRAFICA



FOTO DA VIA CESARE BATTISTI



FOTO DA VIA CESARE BATTISTI



FOTO DA INTERNO "COMPARTO 12"



FOTO DA INTERNO "COMPARTO 12"



FOTO DA CANALE DI BRA




FOTO DA PIAZZA ROMANISIO




FOTO DA PIAZZA ROMANISIO



FOTO DA PIAZZA ROMANISIO

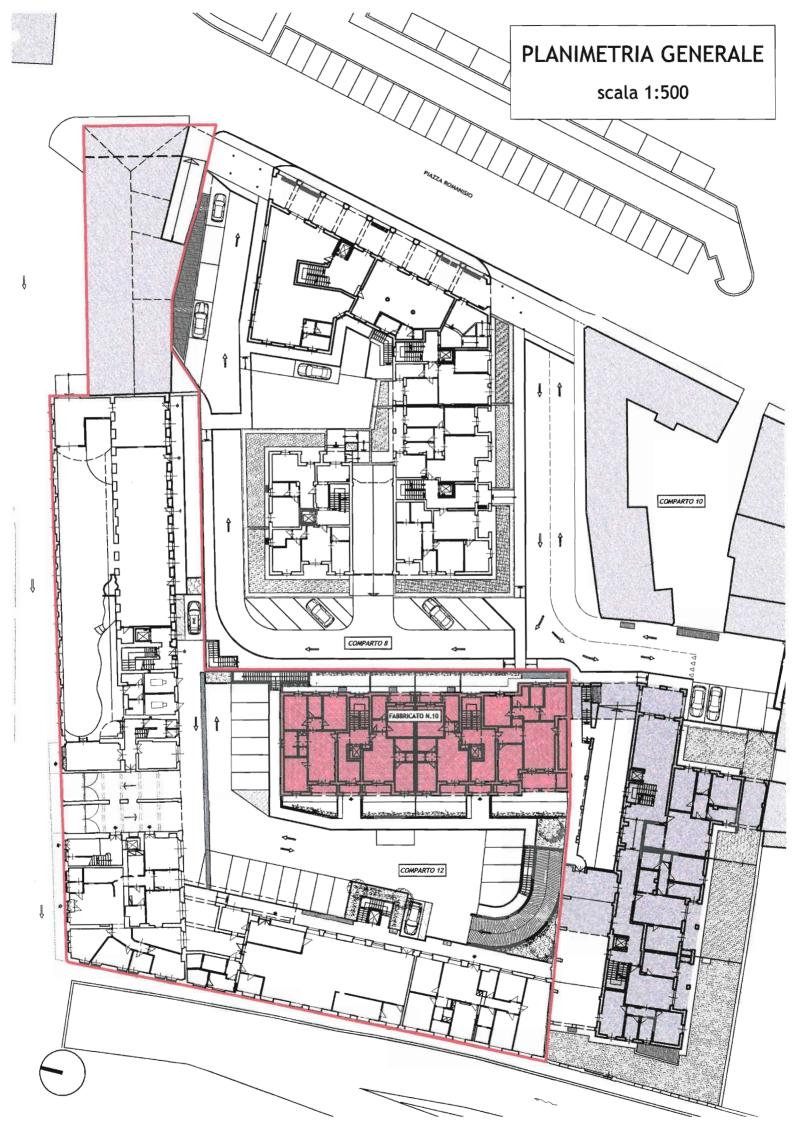

ESTRATTO P.R.G.C. con inserimento P.d.R. Comparto 12 scala 1:2.000

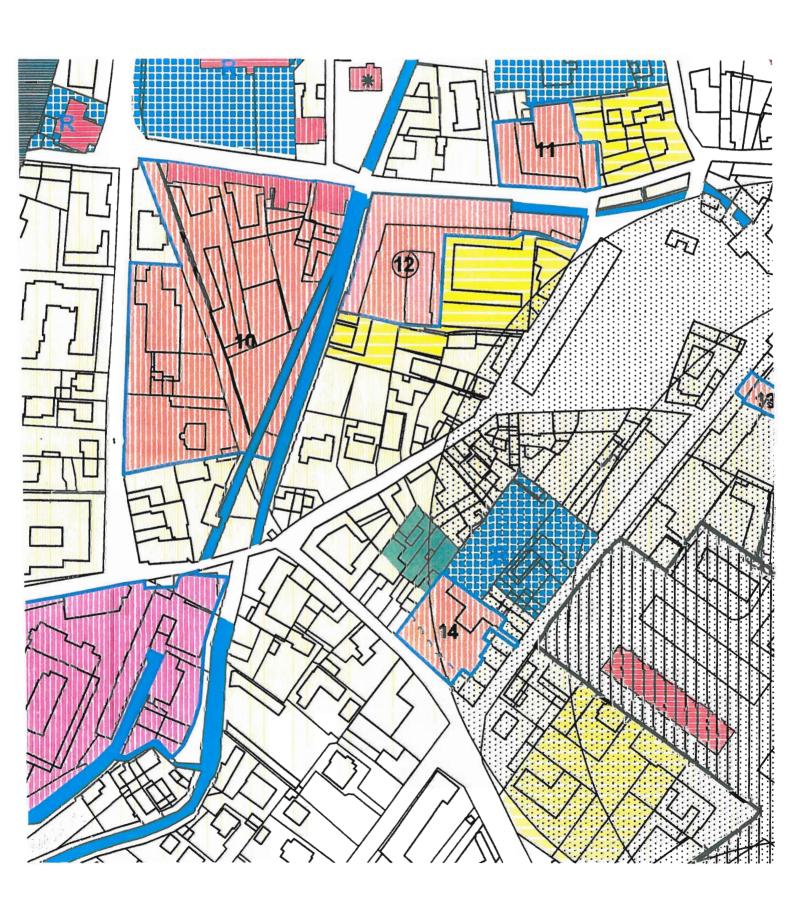

7 - COMPUTI

7.1 - SUPERFICIE TERRITORIALE E FONDIARIA

L'ambito del **Comparto n. 12** dei "Tessuti della ristrutturazione urbanistica" risulta distinto al N.C.T. al F°. 147 e comprende i seguenti mappali:

n. 933 della superficie di	mq 1.768	di proprietà in parte della G.I.R. s.r.l. e in parte dei sigg. Riorda - Prone
n. 977 della superficie di	mq 166	di proprietà della G.I.R. s.r.l.
n. 978 della superficie di	mq 96	di proprietà dei sigg. Riorda - Prone
n. 979 della superficie di	mq 35	di proprietà dei sigg. Riorda - Prone
n. 980 della superficie di	mq 26	di proprietà dei sigg. Riorda - Prone
n. 981 della superficie di	mq 42	di proprietà dei sigg. Riorda - Prone
n. 982 della superficie di	mq 1.280	di proprietà dei sigg. Riorda - Prone
n. 983 della superficie di	mq 313	di proprietà dei sigg. Riorda - Prone
per un totale di	mq 3.726	
n. 826 della superficie di per un totale di	mq 491 mq 4.217	non in proprietà dei proponenti

7.2 - SUPERFICIE COPERTA

 La superficie coperta in progetto del Fabbricato n.10 (ved. schema dimostrativo nella Tav. n.9/8 della D.I.A.) 	mq	510,15
- La superficie coperta del fabbricato oggetto della C.E. 100/1988, insistente sul mappale n. 826 della superficie di mq 491, è di	mq	393,00
- La superficie coperta dei fabbricati		
n. 1, 2, 3 e 4 (vedi D.I.A. 2007/23 e P.d.C. 2009/144)	mq	1.293,80
n. 8 e 9	mq	561,30
sommano	mq 2	2.758,25

corrispondente ad un rapporto di copertura pari a **65**% (= 2.758,25/4.217) inferiore al massimo previsto dal P.d.R. del 70% e pari a mq 2.951,90.

7.3 - SUPERFICIE UTILE LORDA

7.3.1 - S.U.L. Fabbricato n. 10 in progetto:

residenziale piani T-1-2-3-sott. abitabile mq 1.732,50 (ved. schema dimostrativo nella Tav. n.9/8 della presente D.I.A.)

7.3.2 - S.U.L. fabbricati esistenti di mq 3.881,97 così dettagliata:

- S.U.L. per intervento C.E. 100/1988				
- direzionale:		mq 291,54		
- residenziale:		mq 884,63		
	sommano		mq	1.176,17
- S.U.L. Fabbricato n. 9:				
locali cucina (S2)		mq 293,40		
locali ASL (S3)		mq 207,50		
	sommano		mq	500,90

- S.U.L. Fabbricati n. 1-2-3-4:

(ved. Tav.7 del P.d.C. 2008/144 Variante 1)

(,	
- studio medico:	mq	258,50
- residenza	mq	587,20
- attività artigianale di servizio	mq 1	1.284,50
- uffici dell'attività art. di servizio	mq	74,70
(al notto dolla 2º canna di accosso)		

(al netto della 2° canna di accesso)

sommano mq 2.204,90

- Totale S.U.L.: 1.732,50 + 3.881,97

mq 5.614,47

L'indice di Utilizzazione Territoriale Base del Comparto n.12 pari a 1,35 mq/mq determina una S.U.L. max di 5.692,95 mq (= mq $4.217 \times 1,35$ mq/mq)

L'indice di Utilizzazione Territoriale del Comparto n.12 con programma integrato pari a 1,65 mg/mg determina una **S.U.L. max di 6.958,05 mg** (= mg 4.217 x 1,65 mg/mg)

- Verifica: S.U.L. in progetto mq 5.614,47 < mq 5.692,95 di S.U.L. per U.T. Base

7.4 - DESTINAZIONI D'USO

Le S.U.L. complessive di mg 5.614,47 del Comparto n.12 risultano:

- S.U.L. residenziale: 1.732,50 + 884,63 + 587,20 = mq 3.204,33

pari al 57,07% (=3.204,33/5.614,47) della S.U.L. complessiva di mq 5.614,47 quota percentuale maggiore del 20% e minore del 85% prevista dalle N.T.A.

- S.U.L. per altri usi ammissibili: 291,54 + 500,90 + 258,50 + 1.284,50 + 74,70 = mq 2.410,14 pari al 42,93 % (=2.410,14/5.614,47) della S.U.L. complessiva di mq 5.614,47 quota percentuale maggiore del 15% e minore del 80% prevista dalle N.T.A.

7.5 - SUPERFICIE A PARCHEGGIO PRIVATO

La superficie complessiva a parcheggio privato da individuare al piano interrato del Fabbricato 10 è quella necessaria a soddisfare le superfici a parcheggio privato dell'intero Comparto n.12 in disponibilità dei proponenti (ved. punto 5.5 dell'Allegato 1/1 della Variante n. 2 al P.d.R.):

- Fabbricato n.10

Volumetria residenziale convenzionale piani t.-1°-2°-3°- sott. abit.: mq 1.732,50 x 3,00 mc 5.197,50 Volumetria di sottotetto per funzioni accessorie alla residenza

mq 23,65 x 3,00 <u>mc 70,95</u> sommano mc 5.268,45

Standard: 1/10 x 5.268,45 mc = mg 526,85

- Fabbricati n. 1-2:

Residenza: 95,10 mc + 972,00 mc + 105,90 mc = 1.173,00 mc Standard: 1/10 x 1.173,00 mc = mq 117,30

- Fabbricati n. 3-4:

Magazzino per attività di servizio al 1° piano (sup. non prevista in origine) di mq 325,35

Standard: 3/10 x 325,35 mq	=	mq	97,60
	sommano	mq :	219,90

Totale Standard Comparto n.12:

mq 741,75

- Superficie a parcheggio privato in progetto (ved. schema dimostrativo nella Tav. n.9/8 della presente D.I.A.) mq 783,45

Verifica: sup. a parcheggio privato in progetto mq 783,45 > mq 741,75 min.

7.5 - SUPERFICIE A VERDE PRIVATO

- Sup. minima a verde privato prevista dal P.d.R.: 30% della S.F. sup. fondiaria \times 0,30 = 3.726,00 \times 0,30 = mq 1.117,80 min.
- Superficie a verde privato in progetto (ved. Scheda 1 allegata)

mq 153,80

Verifica: sup. a verde privato in progetto mg 153,80 < 1.117,80 mg min.

Si prevede la piantumazione di n.2 alberi ad alto fusto ed una siepe di circa n.50 arbusti e la monetizzazione della quota mancante di mq 964,00 per € 30.261,66 (= €/mq 43,90 x 30 mq + €/mq 30,99 x 934 mq), determinata applicando i valori unitari di cui alla D.G.M. del 03.01.2002 n.6.

7.6 - SUPERFICIE A PARCHEGGIO PUBBLICO

La superficie complessiva a parcheggio pubblico da individuare, nel cortile e al piano interrato sotto il Fabbricato n. 10, è quella necessaria a soddisfare le superfici a parcheggio pubblico dell'intero Comparto n.12 in disponibilità dei proponenti (ved. punto 5.5 dell'Allegato 1/1 della Variante n.2 al P.d.R.):


- Sup. minima Fabbricato n. 10 Volumetria residenziale convenzio	nale			
piani t1°-2°-3°-sott. abit.: Volumetria di sottotetto per	1.732,50 mq x 3,00 =	= mc 5.197,50		
funzioni accessorie alla residenza	23,65 mq x 3,00 = sommano	mc 70,95 mc 5.268,45		
Standard: 5/75 x 5.2	268,45 =	,	mq	351,25
Sup. minima Fabbricati n. 3-4:esposizione e magazzino artigian	ale			
(50% x 20% x 1.285,60 mq) - uffici a servizio dell'attività artig		mq 128,56		
(50% x 100% x 81,30 mq)	sommano	mq 40,65	ma	169,21
- Sup. minima Fabbricati n. 1-2:		400.05	mq	107,21
 studio medico (50% x 100% x 258 residenza (volume convenz. 1.77 		mq 129,25 mq <u>59,32</u>	ma	188,57
- Sup. minima Fabbricati n. 9-8-2:			mq	100,57
 locali cucina scolastica (S2) (0,10 locali ASL S3-sanitario: (0,50 x 20 		mq 29,34 mq 103,75		
Totale Comparto n.	sommano			133,09 842,12
rotate comparto n.	12.		my	072,12


- Superficie a parcheggio pubblico in progetto (ved. Scheda 2 allegata): mq 1.146,85 di cui mg 907,35 al piano terreno e mg 239,50 al piano interrato


Sono previsti 63,70 mq di verde di pertinenza del parcheggio pubblico in progetto mq 63,70 > mq 60,49 = 1/15 x 907,35 mq (art. n.11 delle N.T.A. del P.R.G.C.)


Verifica: sup. a parcheggio pubblico in progetto mq 1.146,85 > mq 842,12 min.

Oltre ad una superficie privata ad uso pubblico di mq 339,05 (ved. Scheda 3 allegata) necessaria per gli accessi da via C. Battisti e zone di manovra.

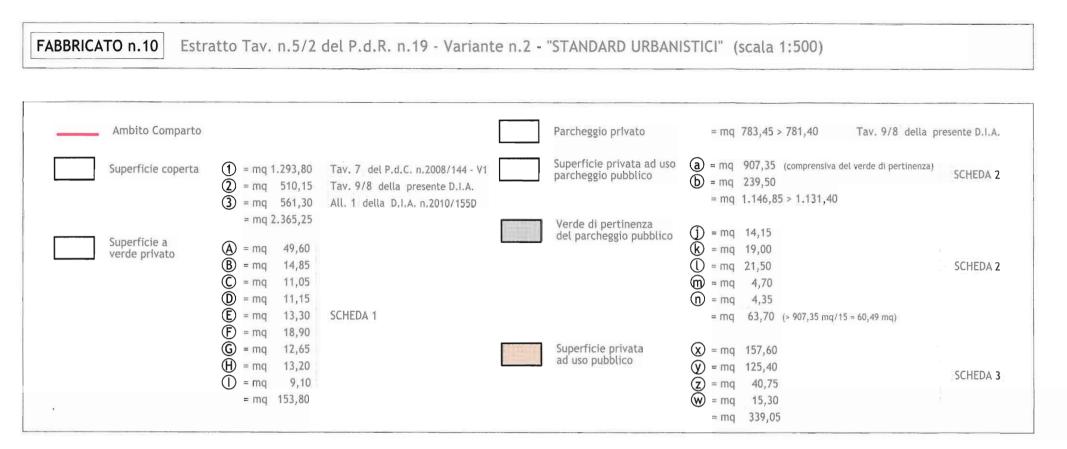

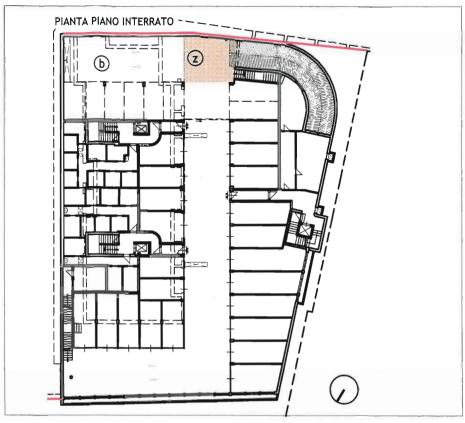

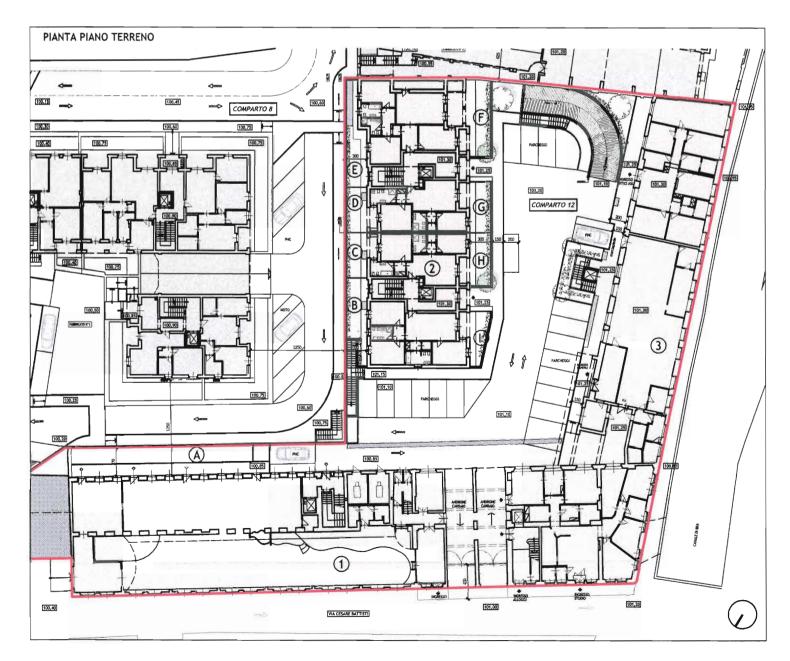


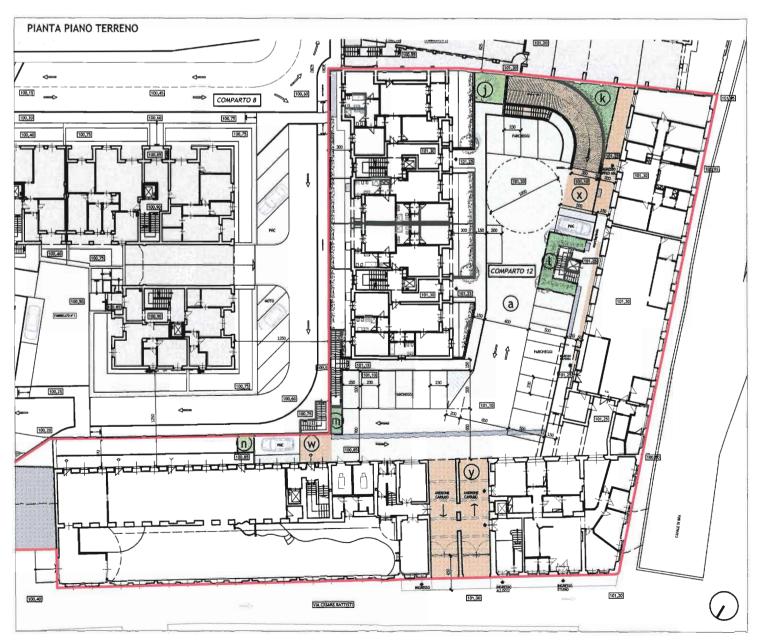

DIMOSTRAZIONE SUPERFICIE A VERDE PRIVATO:

= mq 49,60+14,85+11,05+11,15+13,30+18,90+12,65+13,20+9,10= mq 153,80



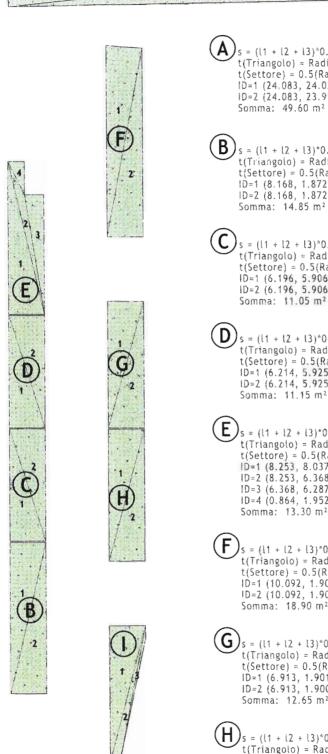

```
A s = (l1 + l2 + l3)*0.5 t(Triangolo) = Radice quadrata(s(s-l1)*(s-l2)*(s-l3)) t(Settore) = 0.5(Raggio*(Lunghezza arco-Lunghezza corda) + Lunghezza corda*Altezza) ID=1 (24.083, 24.026, 2.067) = 24.827 m² ID=2 (24.083, 23.953, 2.068) = 24.766 m² Somma: 49.60 m²

B s = (l1 + l2 + l3)*0.5 t(Triangolo) = Radice quadrata(s(s-l1)*(s-l2)*(s-l3)) t(Settore) = 0.5(Raggio*(Lunghezza arco-Lunghezza corda) + Lunghezza corda*Altezza) ID=1 (8.168, 1.872, 7.950) = 7.442 m² ID=2 (8.168, 1.872, 7.950) = 7.442 m² Somma: 14.85 m²
```

s = (l1 + l2 + l3)*0.5 t(Triangolo) = Radice quadrata(s(s-l1)*(s-l2)*(s-l3)) t(Settore) = 0.5(Raggio*(Lunghezza arco-Lunghezza corda) + Lunghezza corda*Altezza) ID=1 (6.196, 5.906, 1.875) = 5.536 m² ID=2 (6.196, 5.906, 1.874) = 5.534 m² Somma: 11.05 m²

S = (i1 + i2 + i3)*0.5 t(Triangolo) = Radice quadrata(s(s-l1)*(s-i2)*(s-i3)) t(Settore) = 0.5(Raggio*(Lunghezza arco-Lunghezza corda) + Lunghezza corda*Altezza) ID=1 (6.214, 5.925, 1.875) = 5.553 m² ID=2 (6.214, 5.925, 1.874) = 5.551 m²

E)s = (|1 + |2 + |3)*0.5 t(Triangolo) = Radice quadrata(s(s-\1)*(s-\2)*(s-\3)) t(Settore) = 0.5(Raggio*(Lunghezza arco-Lunghezza corda) + Lunghezza corda*Altezza) ID=1 (8.253, 8.037, 1.876) = 7.540 m² ID=2 (8.253, 6.368, 1.952) = 1.829 m² ID=3 (6.368, 6.287, 1.013) = 3.183 m² ID=4 (0.864, 1.952, 1.750) = 0.756 m²


F)s = (l1 + l2 + l3)*0.5 t(Triangolo) = Radice quadrata(s(s·l1)*(s·l2)*(s·l3)) t(Settore) = 0.5(Raggio*(Lunghezza arco-Lunghezza corda) + Lunghezza corda*Altezza) ID=1 (10.092, 1.905, 10.042) = 9.540 m² ID=2 (10.092, 1.900, 9.911) = 9.416 m² Somma: 18.90 m²

Gs = (l1 + l2 + l3)*0.5 t(Triangolo) = Radice quadrata(s(s-l1)*(s-l2)*(s-l3)) t(Settore) = 0.5(Raggio*(Lunghezza arco-Lunghezza corda) + Lunghezza corda*Altezza) ID=1 (6.913, 1.901, 6.647) = 6.318 m² ID=2 (6.913, 1.900, 6.647) = 6.316 m² Somma: 12.65 m²

H s = (l1 + l2 + l3)*0.5 t(Triangolo) = Radice quadrata(s(s-l1)*(s-l2)*(s-l3)) t(Settore) = 0.5(Raggio*(Lunghezza arco-Lunghezza corda) + Lunghezza corda*Altezza) ID=1 (7.200, 1.900, 6.944) = 6.599 m² ID=2 (7.200, 1.900, 6.944) = 6.597 m² Somma: 13.20 m²

DIMOSTRAZIONE SUPERFICIE PRIVATAINENZA DEL PARCHEGGIO PUBBLICO:

= mq 907,35+239,50= mq 1.146,85 4,35= mq 63,70

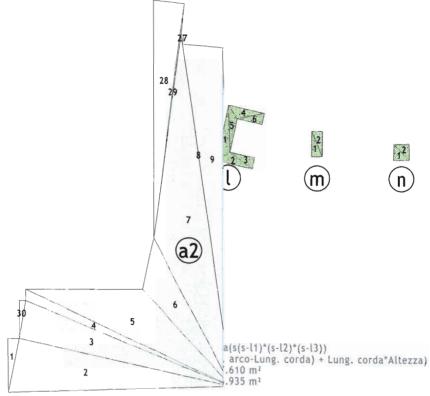

1 **a1** 2

```
a(s(s-l1)*(s-l2)*(s-l3))
                                                                                                                                                                                                                                          . arco-Lung. corda) + Lung. corda*Altezza)
1.833 -0.015 = 0.818 m<sup>2</sup>
(a1)_{s} = (l1 + l2 + l3)*0.5
                   t(Settore) = 0.5(Raggio*(Lung. arco-Lung. corda) + Lung. cq.355 m² 1.228 -0.015 = 0.818 m² 1.228 -0.015 = 0.213 m² 1.228 -0.01
(a2)_{s} = (11 + 12 + (3)*0.5)
                   .358 -0.015 = 2.343 m<sup>2</sup>
                    ID=6 (17.235, 21.999, 6.915) = 48.388 m<sup>2</sup>

ID=7 (21.999, 46.782, 27.064) = 171.927 m<sup>2</sup>

ID=8 (46.782, 45.558, 1.224) = 0.383 m<sup>2</sup>

ID=9 (45.558, 44.654, 5.170) = 114.606 m<sup>2</sup>
                                                                                                                                                                                                                                          a(s(s-l1)*(s-l2)*(s-l3))
                    ID=10 (44.654, 44.545, 0.407) = 8.738 + 0.001 = 8.739 m<sup>2</sup>

ID=11 (44.545, 44.405, 0.407) = 8.499 + 0.001 = 8.500 m<sup>2</sup>

ID=12 (44.405, 45.494, 1.187) = 10.603 m<sup>2</sup>


ID=13 (45.494, 32.794, 12.775) = 26.672 m<sup>2</sup>


ID=14 (32.794, 28.904, 4.553) = 20.934 m<sup>2</sup>
                                                                                                                                                                                                                                          arco-Lung. corda) + Lung. corda*Altezza)
                                                                                                                                                                                                                                          .697 m<sup>2</sup>
                                                                                                                                                                                                                                            .675 m<sup>2</sup>
                                                                                                                                                                                                                                            .535 m<sup>2</sup>
                                                                                                                                                                                                                                            .670 m<sup>2</sup>
                      ID=14 (32.794, 28.901, 6.552) = 80.831 m<sup>2</sup>
ID=15 (12.775, 12.441, 0.644) = 3.469 + 0.005 = 3.474 m<sup>2</sup>
                                                                                                                                                                                                                                           .372 m<sup>2</sup>
                                                                                                                                                                                                                                           .542 m<sup>2</sup>
                      ID=16 (12.441, 12.057, 0.644) = 3.162 + 0.005 = 3.167 m<sup>2</sup>
ID=17 (6.552, 3.488, 6.256) = 10.708 m<sup>2</sup>
                      ID=18 (3.488, 0.661, 3.424) = 1.131 m<sup>2</sup>
ID=19 (11.624, 0.644, 12.057) = 2.825 + 0.005 = 2.830 m<sup>2</sup> a(s(s-l1)*(s-l2)*(s-l3))
                      ID=20 (11.624, 7.600, 4.340) = 7.616 m<sup>2</sup>
                                                                                                                                                                                                                                             arco-Lung. corda) + Lung. corda*Altezza)
                      ID=21 (4.340, 3.759, 0.644) = 0.559 - 0.005 = 0.554 \text{ m}^2
                                                                                                                                                                                                                                            .377 m<sup>2</sup>
                      ID=22 (3.759, 3.160, 0.644) = 0.407 -0.005 = 0.402 m^2 ID=23 (3.160, 2.546, 0.644) = 0.276 -0.005 = 0.271 m^2
                                                                                                                                                                                                                                            .342 m2
                      ID=24 (2.546, 1.920, 0.644) = 0.167 -0.005 = 0.163 m<sup>2</sup>
                     ID=25 (1.920, 0.644, 1.285) = 0.167 -0.005 = 0.163 m<sup>2</sup>
ID=26 (1.920, 0.644, 1.285) = 0.085 -0.005 = 0.080 m<sup>2</sup>
ID=26 (1.285, 0.644, 0.644) = 0.028 -0.005 = 0.024 m<sup>2</sup>
ID=27 (0.298, 1.224, 1.187) = 0.177 m<sup>2</sup>
ID=28 (31.212, 4.147, 31.329) = 64.665 m<sup>2</sup>
ID=29 (31.212, 27.064, 4.150) = 2.213 m<sup>2</sup>
ID=30 (0.860, 5.002, 5.073) = 2.151 m<sup>2</sup>
                                                                                                                                                                                                                                          a(s(s-l1)*(s-l2)*(s-l3))
                                                                                                                                                                                                                                            arco-Lung, corda) + Lung, corda*Altezza)
                                                                                                                                                                                                                                           .170 m<sup>2</sup>
                                                                                                                                                                                                                                          .170 m<sup>2</sup>
                      1D=30 (0.860, 5.002, 5.073) = 2.151 \text{ m}^2
                      Somma: 870.85 m<sup>2</sup>
```



DIMOSTRAZIONE SUPERFICIE PRIVATA AD USO PUBBLICO:

= mq 157,60+125,40+40,75+15,30= mq 339,05

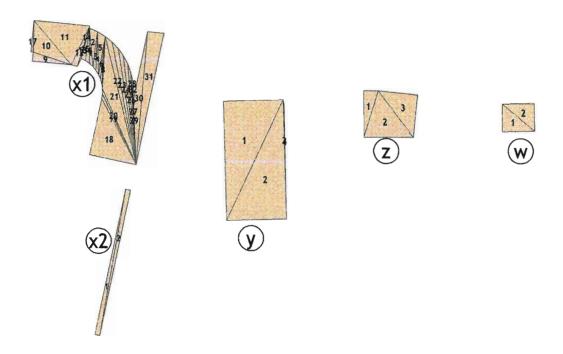

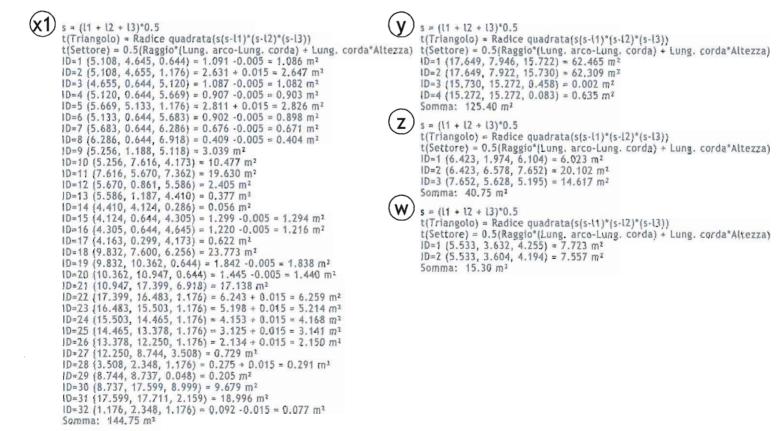



Somma: 144.75 m²


X2) s = (11 + 12 + 13)*0.5t(Triangolo) = Radice quadrata(s(s-l1)*(s-l2)*(s-l3)) t(Settore) = 0.5(Raggio*(Lung. arco-Lung. corda) + Lung. corda*Altezza) ID=1 (19.612, 19.603, 0.650) = 6.374 m² ID=2 (19.612, 19.602, 0.661) = 6.477 m² Somma: 12.85 m2


Totale (x1+x2): (144.75+12.85)= 157,60 mg

VERIFICA CONDIZIONI ABITABILITA' SOTTOTETTI

UNITA' 9A

SOGGIORNO/PRANZO

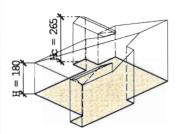

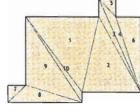

RAPPRESENTAZIONE 3D

SCHEMA SUPERFICIE SCALA 1:200

 $s = (11 + 12 + 13)^{\circ}0.5$

s = (l1 + l2 + l3)*0.5 t(Triangolo) = Radice quadrata(s(s-l1)*(s-l2)*(s-l3)) t(Settore) = 0.5(Raggio*(Lung. arco-Lung. corda) + Lung. corda*Altezza) lD=1 (4.052, 4.929, 3.852) = 7.607 m2 lD=2 (4.052, 4.921, 3.102) = 6.126 m2 lD=3 (4.521, 0.950, 5.371) = 1.045 m2 lD=4 (5.371, 1.309, 4.158) = 1.160 m2 lD=5 (1.309, 0.900, 0.950) = 0.428 m2 lD=6 (4.158, 1.298, 3.950) = 2.564 m2 lD=7 (1.309, 0.900, 0.951) = 0.428 m2 lD=8 (1.309, 3.083, 3.899) = 1.755 m2


ID=8 (1.309, 3.083, 3.899) = 1.755 m2 ID=9 (3.083, 3.598, 5.378) = 5.305 m2

ID=10 (5.378, 4.929, 0.548) = 0.808 m2


Somma: 27.20 m2

SOTTOTETTO ABITABILE	
SUPERFICIE NETTA	mq 27,20
VOLUME	mc 69,70
ALTEZZA MEDIA	m 2,56
SUPERFICIE AEROILLUMINANTE	m 7,20>3,40 (=27,20/8)

CAMERA M.

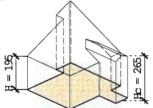

RAPPRESENTAZIONE 3D FUORISCALA

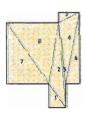

SCHEMA SUPERFICIE SCALA 1:200

s = (l1 + l2 + l3)°0.5

t(Triangolo) = Radice quadrata(s(s-l1)*(s-l2)*(s-l3)) t(Settore) = 0.5(Raggio*(Lung.arco-Lung. corda)

House Cords Altezza)

ID=1 (1.541, 1.250, 0.900) = 0.563 m2

ID=2 (1.541, 4.468, 3.244) = 1.766 m2

ID=3 (1.229, 1.100, 0.548) = 0.302 m2

ID=4 (1.229, 3.224, 3.819) = 1.865 m2

ID=5 (3.224, 4.468, 1.250) = 0.237 m2 ID=6 (3.819, 0.721, 3.750) = 1.352 m2 ID=7 (3.900, 3.202, 2.227) = 3.566 m2


ID=8 (3.900, 3.244, 2.748) = 4.400 m2

Somma: 14.05 m2

SOTTOTETTO ARITARII F

SOTTOTETTO ABITABLE	
SUPERFICIE NETTA	mq 14,05
VOLUME	mc 35,85
ALTEZZA MEDIA	m 2,55
SUPERFICIE AEROILLUMINANTE	m 3,60>1,75 (=14,05/8)

BAGNO

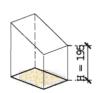

RAPPRESENTAZIONE 3D FUORISCALA



SCHEMA SUPERFICIE SCALA 1:200

 $s = (11 + 12 + 13)^{\circ}0.5$

t(Triangolo) = Radice quadrata(s(s-l1)*(s-l2)*(s-l3))

t(Settore) = 0.5(Raggio*(Lung. arco-Lung. corda) + Lung. corda*Altezza) ID=1 (3.040, 1.800, 2.450) = 2.205 m2 ID=2 (3.040, 1.800, 2.450) = 2.205 m2


Somma: 4,40 m2


SOTTOTETTO ABITABILE

301101E110 ADITABLE		
SUPERFICIE NETTA	mq 4,40	
VOLUME	mc 11,10	
ALTEZZA MEDIA	m 2,52	
SUPERFICIE AEROILLUMINANTE	m 0,96>0,55 (=4,40/8)	

UNITA' 10A

SOGGIORNO/PRANZO

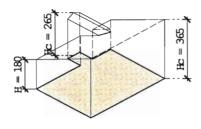

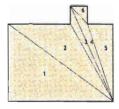


 $s = (11 + 12 + 13)^{\circ}0.5$ s = (|1 + |2 + |3)*0.5 t(Triangolo) = Radice quadrata(s(s-l1)*(s-l2)*(s-l3)) t(Settore) = 0.5(Raggio*(Lung. arco-Lung. corda) + Lung. corda*Altezza) ID=1 (6.869, 4.050, 5.548) = 11.236 m2 ID=2 (6.869, 4.632, 3.300) = 6.682 m2 ID=3 (4.632, 5.483, 0.950) = 1.069 m2 ID=4 (5.483, 4.269, 1.309) = 1.182 m2 ID=5 (4.269, 4.050, 1.349) = 2.731 m2 ID=6 (0.900, 1.309, 0.950) = 0.428 m2 Somma: 23.35 m2

RAPPRESENTAZIONE 3D FUORISCALA


SCHEMA SUPERFICIE SCALA 1:200

SOTTOTETTO ABITABILE	
SUPERFICIE NETTA	mq 23,35
VOLUME	mc 64,25
ALTEZZA MEDIA	m 2,75
SUPERFICIE AEROILLUMINANTE	m 4,87>2,91 (=23,35/8)

CAMERA M.

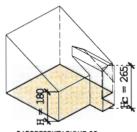

RAPPRESENTAZIONE 3D FUORISCALA

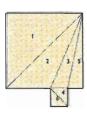


SCHEMA SUPERFICIE SCALA 1:200

s = (|1 + |2 + |3)*0.5 t(Triangolo) = Radice quadrata(s(s-l1)*(s-l2)*(s-l3)) t(Settore) = 0.5(Raggio*(Lung. arco-Lung. corda) + Lung. corda*Altezza) ID=1 (5.660, 3.950, 4.053) = 8.005 m2 ID=2 (5.660, 4.301, 2.352) = 4.645 m2 ID=3 (4.301, 4.030, 0.900) = 1.778 m2 ID=4 (0.900, 0.950, 1.309) = 0.428 m2 ID=5 (4.030, 3.950, 0.801) = 1.582 m2 ID=6 (0.900, 0.950, 1.309) = 0.428 m2 Somma: 16.90 m2

SOTTOTETTO ABITABILE	
SUPERFICIE NETTA mq 16,90	
VOLUME	mc 46,20
ALTEZZA MEDIA m 2,73	
SUPERFICIE AEROILLUMINANTE m 4,56>2,11 (=16,90/8)	

BAGNO

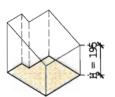

RAPPRESENTAZIONE 3D FUORISCALA




SCHEMA SUPERFICIE SCALA 1:200


 $s = (11 + 12 + 13)^{\circ}0.5$ s = (l1 + l2 + l3)*0.5 t(Triangolo) = Radice quadrata(s(s-l1)*(s-l2)*(s-l3)) t(Settore) = 0.5(Raggio*(Lung, arco-Lung, corda) + Lung, corda*Altezza) ID=1 (2.900, 0.005, 2.900) = 0.007 m2 ID=2 (2.900, 2.598, 3.890) = 3.767 m2 ID=3 (3.890, 2.788, 1.224) = 0.872 m2 ID=4 (2.788, 2.350, 1.500) = 1.763 m2 ID=5 (1.093, 1.224, 0.550) = 0.301 m2 Somma: 6.70 m2

SOTTOTETTO ABITABILE		
SUPERFICIE NETTA	mq 6,70	
VOLUME	mc 17,10	
ALTEZZA MEDIA	m 2,55	
SUPERFICIE AEROILLUMINANTE	m 0,96>0,83 (=6,70/8)	

UNITA' 10B

SOGGIORNO/PRANZO

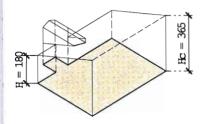

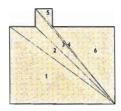


SCHEMA SUPERFICIE SCALA 1:200

RAPPRESENTAZIONE 3D FUORISCALA


s = (l1 + l2 + l3)*0.5 t(Triangolo) = Radice quadrata(s(s-l1)*(s-l2)*(s-l3)) t(Settore) = 0.5(Raggio*(Lung. arco-Lung. corda) + Lung. corda*Altezza) ID=1 (6.869, 4.050, 5.548) = 11.236 m2 ID=2 (6.869, 5.833, 1.351) = 2.736 m2 ID=3 (5.833, 6.529, 0.950) = 1.995 m2 ID=4 (6.529, 5.224, 1.307) = 0.250 m2 ID=5 (1.307, 0.950, 0.898) = 0.427 m2 ID=6 (5.224, 4.050, 3.300) = 6.682 m2 Somma: 23.35 m2

SOTTOTETTO ABITABILE	
SUPERFICIE NETTA	mq 23,35
VOLUME	mc 64,25
ALTEZZA MEDIA	m 2,75
SUPERFICIE AEROILLUMINANTE	m 4,87>2,91 (=23,35/8)

CAMERA M.

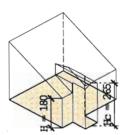

RAPPRESENTAZIONE 3D FUORISCALA

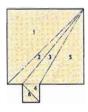


SCHEMA SUPERFICIE SCALA 1:200

s = (11 + 12 + 13)*0.5 t(Triangolo) = Radice quadrata(s(s-11)*(s-12)*(s-13)) t(Settore) = 0.5(Raggio*(Lung. arco-Lung. corda) + Lung. corda*Altezza) ID=1 (5.660, 3.950, 4.053) = 8.005 m2 ID=2 (5.660, 5.116, 0.801) = 1.582 m2 ID=3 (5.116, 4.597, 0.900) = 1.778 m2 ID=4 (0.900, 0.950, 1.309) = 0.428 m2 ID=5 (4.597, 3.950, 2.352) = 4.645 m2 ID=6 (0.900, 0.950, 1.309) = 0.428 m2

SOTTOTETTO ABITABILE	
SUPERFICIE NETTA	mq 16,90
VOLUME	mc 46,20
ALTEZZA MEDIA	m 2,73
SUPERFICIE AEROILLUMINANTE	m 4,56>2,11 (=16,90/8)

Somma: 16.90 m2

BAGNO

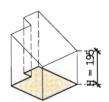

RAPPRESENTAZIONE 3D FUORISCALA



SCHEMA SUPERFICIE SCALA 1:200

s = (l1 + l2 + l3)*0.5 t(Triangolo) = Radice quadrata(s(s-l1)*(s-l2)*(s-l3)) t(Settore) = 0.5(Raggio*(Lung. arco-Lung. corda) + Lungh. corda*Altezza) ID=1 (3.503, 2.350, 2.598) = 3.053 m2 ID=2 (3.503, 2.594, 1.500) = 1.763 m2 ID=3 (2.594, 3.101, 0.550) = 0.302 m2 ID=4 (3.101, 2.900, 1.093) = 1.585 m2 Somma: 6.70 m2

SOTTOTETTO ABITABILE		
SUPERFICIE NETTA	mq 6,70	
VOLUME	mc 17,10	
ALTEZZA MEDIA	m 2,55	
SUPERFICIE	m 0,96>0,83 (=6,70/8)	
AEROILLUMINANTE	1,10 1,11 (1,111)	

DETERMINAZIONE SUPERFICI UTILI ABITABILI E NON RESIDENZIALI

		Locale	Superfici Utili nette	Superfici Accessorie
UNITA'	PIANO TERRENO	Soggiorno	23,95	
ABITATIVA	PIANO TERRENO	Cucina	14,10	
1A		Camera 2L.	14,10	
IA		Camera M.	14,35	
		Disimpegno 1	2,95	
		Disimpegno 2	2,45	
		Bagno 1	5,35	
	İ	Bagno 2	5,85	
		Ripostiglio	1,45	
		Porticato		4,75
		TOTALE	84,55	4,75
UNITA'	PIANO TERRENO	Soggiorno/Pranzo	22,95	
ABITATIVA	TIANO TERRETO	Camera M.	14,55	
2A		Camera 1L.	9,95	
		Disimpegno 1	2,85	
		Disimpegno 2	1,70	
		Bagno 1	5,90	1
		Bagno 2	4,60	
	1	Ripostiglio	1,20	i
		Porticato 1		4,75
		Vano tecnico 1		0,35
		Porticato 2		3,85
		Vano tecnico 2		0,40
		TOTALE	63,70	9,35
UNITA'	PIANO TERRENO	Soggiorno/Pranzo	22,95	1
ABITATIVA		Camera M.	14,55	1
1B		Camera 1L.	9,95	1
		Disimpegno 1	2,30	1
		Disimpegno 2	1,70	
Ti.		Bagno 1	6,45	
		Bagno 2	4,60	1
		Ripostiglio Porticato 1	1,20	4.75
		Porticato 1		4,75
		Vano tecnico		3,85 0,40
		TOTALE	63,70	9,00
UNITA'			26,10	9,00
ABITATIVA	PIANO TERRENO	Soggiorno Cucina	15,25	
		Ingresso	7,10	·
2 B		Disimpegno	7,10	
		Camera M.	14,60	
		Camera 1L.	13,20	
		Bagno 1	4,45	
		Bagno 2	4,80	
		Porticato 1	4,60	3,80
		Vano tecnico 1		0,45
		Porticato 2	1	10,80
		Vano tecnico 2		7,30
		Vano tecnico 3		2,90
		TOTALE	92,85	25,25
		TOTALE	92,00	23,23

		Locale	Superfici Utili nette	Superfici Accessorie
UNITA'	PIANO PRIMO	Soggiorno	28,80	
ABITATIVA	PIANO PRIMO	Cucina	14,10	i
3A		Camera M.	14,35	
JA		Camera 2L.	15,05	
		Disimpegno 1	3,05	
		Disimpegno 2	2,30	
		Bagno 1	5,55	
		Bagno 2	5,85	
		Ripostiglio	1,45	
		Guardaroba	0,80	
		Terrazzo	Í	7,30
		Balcone 1		7,65
		Balcone 2		2,40
		TOTALE	91,30	17,35
UNITA'		Soggiorno	22,95	.,,,,,,
ABITATIVA	PIANO PRIMO	Cucina	11,90	
		Camera M.	14,55	J
4A		Camera 1L.	9,95	1
		Disimpegno 1	2,85	1
		Disimpegno 2	1,70	1
	1	Bagno 1	5,90	
		Bagno 2	4,60	
		Ripostiglio	1,20	1
		Terrazzo 1	1,20	7,30
		Terrazzo 2		1
		Vano tecnico		3,80
		TOTALE	75,60	0,40
UNITA'		Soggiorno/Pranzo	22,95	11,50
ABITATIVA	PIANO PRIMO	Camera M.	14,55	1
		Camera 1L.	9,95	
3B		Disimpegno 1		
		Disimpegno 2	2,30 1,70	I
			· ·	1
		Bagno 1	6,45	1
		Bagno 2	4,60	į.
		Ripostiglio	1,20	7.20
		Terrazzo 1		7,30
		Terrazzo 2		3,80
		Vano tecnico	(2.70	0,40
LIMITAL		TOTALE	63,70	11,50
UNITA'	PIANO PRIMO	Soggiorno	21,40	
ABITATIVA		Cucina	14,60	
4B		Camera M.	14,15	
1 50		Camera 1L.	13,60	
		Disimpegno 1	5,40	
		Disimpegno 2	2,45	
		Bagno 1	6,00	
		Bagno 2	5,80	
		Ripostiglio 1	1,80	
		Ripostiglio 2	0,80	
		Terrazzo		45,20
		Balcone		4,00
		TOTALE	86,00	49,20

		Locale	Superfici Utili nette	Superfici Accessorie
UNITA'	PIANO SECONDO	Soggiorno	28,80	
ABITATIVA	I IANO SECONDO	Cucina	14,10	
5A		Camera M.	14,35	
		Camera 2L.	15,05	
		Disimpegno 1	3,05	
		Disimpegno 2	2,30	
		Bagno 1	5,55	
		Bagno 2	5,85	
		Ripostiglio	1,45	1
		Guardaroba	0,80	
		Terrazzo 1		7,30
		Terrazzo 2		4,30
		Balcone		4,70
		TOTALE	91,30	16,30
UNITA'	PIANO SECONDO	Soggiorno	22,95	
ABITATIVA	PIANO SECONDO	Cucina	11,90	
C A		Camera M.	14,55	
6A		Camera 1L.	9,95	
		Disimpegno 1	2,85	
		Disimpegno 2	1,70	
		Bagno 1	5,90	
		Bagno 2	4,60	
		Ripostiglio	1,20	
		Terrazzo 1	,,	7,30
	1	Terrazzo 2		3,80
		Vano tecnico		0,40
		TOTALE	75,60	11,50
UNITA'	DIANO SESONDO	Soggiorno/Pranzo	22,95	1.,50
ABITATIVA	PIANO SECONDO	Camera M.	14,55	
		Camera 1L.	9,95	
5B		Disimpegno 1	2,30	1
		Disimpegno 2	1,70	
		Bagno 1	6,45	
		Bagno 2	4,60	
		Ripostiglio	1,20	
		Terrazzo 1	1,20	7,50
		Terrazzo 2		3,80
		Vano tecnico		0,40
		TOTALE	63,70	11,70
UNITA'		Soggiorno/Pranzo	18,45	11,70
ABITATIVA	PIANO SECONDO	Camera M.	14,15	
		Disimpegno	•	
6B		Bagno	2,60	1
-		Ripostiglio	6,00	1
			0,45	2.40
		Balcone 1		2,40
		Balcone 2	1	3,20
		Balcone 3	44.45	4,85
LIMITA		TOTALE	41,65	10,45
UNITA'	PIANO SECONDO	Soggiorno/Pranzo	16,80	
ABITATIVA		Camera M	14,35	
7 B		Disimpegno	2,50	1
, ,		Bagno	5,75	
		Ripostiglio	1,00	
		Balcone 1		5,35
		Balcone 2		2,40
	1	TOTALE	40,40	7,75

		Locale	Superfici Utili nette	Superfici Accessorie
UNITA'	PIANO TERZO	Soggiorno	27,85	
ABITATIVA	PIANO I ERZO	Cucina	14,10	
		Camera M	14,35	
7A		Camera 2L	15,05	
	1	Disimpegno 1	3,05	
		Disimpegno 2	2,30	
		Bagno 1	5,55	
		Bagno 2	5,85	
		Ripostiglio	1,45	
		Terrazzo 1	,,,,	7,30
		Terrazzo 2		4,30
		Balcone		4,70
		TOTALE	89,55	16,30
UNITA'		Soggiorno	22,95	,
ABITATIVA	PIANO TERZO	Cucina	12,65	
	1	Camera M.	14,55	
8A	1	Camera 1L.	9,95	
		Disimpegno 1	2,85	
		Disimpegno 2	1,70	1
	1	Bagno 1	5,90	
		Bagno 2	4,60	
		Ripostiglio	1,20	
	1	Terrazzo 1	1,20	9,05
		1		
	1	Terrazzo 2	1	7,15
		Vano tecnico	7/ 25	0,35
110117741		TOTALE	76,35	16,55
UNITA'	PIANO TERZO	Soggiorno	22,95	
ABITATIVA		Cucina	12,85	
8B		Camera M	14,55	i
		Camera 1L	9,95	
		Disimpegno 1	2,30	1
		Disimpegno 2	1,70	
		Bagno 1	6,45	1
		Bagno 2	4,60	
		Ripostiglio	1,20	
		Terrazzo 1		9,05
		Terrazzo 2		7,15
		Vano tecnico		0,35
		TOTALE	76,55	16,55
UNITA'	PIANO TERZO	Soggiorno	20,45	
ABITATIVA	FIANO TERZO	Cucina	12,40	
9B	İ	Camera M	14,05	
70		Camera 1L.	11,85	1
		Disimpegno	4,70	J
		Bagno 1	4,95	
		Bagno 2	3,00	1
		Terrazzo		2,45
		Balcone 1		2,40
		Balcone 2		11,25
		TOTALE	71,40	16,10
	PIANO SOTTOTETTO	Soggiorno/Pranzo	27,20	1
UNITA'	IDIANG SOUTH TO FEED A	Camera M	14,05	
UNITA' ABITATIVA	PIANO SOTTOTETTO	Callicia M		1
ABITATIVA	PIANO SOTTOTETTO	1	1	
	PIANO 301 TOTETTO	Disimpegno	2,15	
ABITATIVA	PIANO SOTTOTETTO	Disimp e gno Bagno	1	1 20
ABITATIVA	PIANO SOTTOTETTO	Disimpegno Bagno Terrazzino 1	2,15	1,20
ABITATIVA	PIANO SOTTOTETTO	Disimp e gno Bagno	2,15	1,20 1,20 1,20

		Locale	Superfici Utili nette	Superfici Accessorie
UNITA'	PIANO SOTTOTETTO	Soggiorno/Pranzo	23,35	
ABITATIVA	PIANO SOTTOTETTO	Camera M	16,90	
		Disimpegno	1,70	
10A	İ	Bagno	6,70	
IUA		Terrazzino 1		1,20
		Terrazzino 2		1,20
		TOTALE	48,65	2,40
UNITA'	PIANO SOTTOTETTO	Soggiorno/Pranzo	23,35	
ABITATIVA	PIANO SOTTOTETTO	Camera M.	16,90	
10B		Disimpegno	1,70	
IUD		Bagno	6,70	1
		Terrazzino 1		1,20
	ŀ	Terrazzino 2		1,20
		TOTALE	48,65	2,40
			1.393,00	269,50
			s.u. totale	s.n.r voce balconi e van
			J. J. totale	tecnici

SUPERFICI NON RESIDENZIALI

	Locale	mq
PIANO INTERRATO - SCALA A		
	Cantina 1	5,60
	Cantina 2	5,60
	Cantina 3	4,25
	Cantina 4	6,05
	Cantina 5	4,35
	Cantina 6	4,35
	Cantina 7	4,70
	Cantina 8	6,90
	Cantina 9	6,75
	Cantina 10	6,75
	Filtro scala A	4,05
	Disimpegno scala A	5,90
	Dis. Cantine 1	14,40
	Dis. Cantine 2	11,50
	Rip. Sottoscala	3,25
	Locale centrale termica	14,20
PIANO INTERRATO - SCALA B		
	Cantina 1	4,50
	Cantina 2	4,45
	Cantina 3	4,45
	Cantina 4	6,55
	Cantina 5	4,05
	Cantina 6	4,05
	Cantina 7	4,05
	Cantina 8	5,85
	Cantina 9	5,50
	Cantina 10	5,50
	Filtro scala B	4,15
	Disimpegno scala B	6,15
	Dis. Cantine	17,70
	Rip. Sottoscala	3,25
PIANO INTERRATO - Fabbricato 9		
	Cantina 1	28,70
	Cantina 2	21,20
	Filtro	6,65
	Disimpegno scala	17,55
	Dis. Cantine	15,30
DIANO COTTOTELLO CON A D	V.T. sottoscala	3,60
PIANO SOTTOTETTO - SCALA B	IC-M-A-A-A	2/ 05
Table a selection less the selection of	Sottotetto non abitabile	36,05
Totale s.n.r. (cantine, locali e vani tecnici, etc.) 317,85		

Locale	mq
	1

PIANO SEMINTERRATO - GARAG	ES E CORSIA DI MANOVRA	
	Garage 1	20,35
	Garage 2	16,60
	Garage 3	17,30
	Garage 4	20,35
	Garage 5	16,45
	Garage 6	16,40
	Garage 7	17,75
	Garage 8	17,80
	Garage 9	19,70
	Garage 10	19,85
	Garage 11	21,25
	Garage 12	23,85
	Garage 13	21,10
	Garage 14	23,00
	Garage 15	24,95
	Garage 16	26,90
	Garage 17	29,85
	Garage 18	21,00
	Garage 19	23,05
	Garage 20	18,85
	Garage 21	18,50
	Garage 22	18,50
	Corsia di manovra privata	315,10
Totale s.n.r. (autorimesse e corsia)		768,45

SCALA A (Androni ingresso e porticati liberi)			
DIANO TERRENO	Ingresso	12,95	
PIANO TERRENO	Porticato di ingresso	3,70	

SCALA B (Androni ingresso e porticati liberi)			
PIANO TERRENO	Ingresso	15,80	
PIANO TERRENO	Porticato di ingresso	3,95	
PIANO SECONDO	Disimpegno vano scala	2,60	
Totale s.n.r. (ingressi e porticati liberi)		39,00	

D.P.R. 380/01 ART. 16 - DETERMINAZIONE DEL COSTO DI COSTRUZIONE (D.M. 10.05.1977 n. 801 - Allegato "A")

TABELLA 1 - Incremento per superficie utile abitabile (art. 5)

Classi di superfici (mq)	Alloggi (N°)	Superficie utile abitabile (mq.)	Rapporto rispetto al totale s.u.	% Incremento (art. 5)	% Incremento per classi di superf.
(1)	(2)	(3)	(4)=(3) : Su	(5)	(6)=(4)x(5)
<=95	20	1.393,00	0,00	0	0,00
> 95 <= 110			0,00	5	0,00
> 110 <=130			0,00	15	0,00
>130 <= 160			0,00	30	0,00
> 160			0,00	50	0,00
	S.u.	1.393,00			

TABELLA 2 - Superfici per servizi ed accessori relativi alla parte residenziale (art. 2)

DESTINAZIONE	Superficie netta di servizi e accessori (mq)
(7)	(8)
Cantinole,soffitte, C.T.,ecc	317,85
Autorimesse singole collettive	768,45
Androni ingresso e porticati liberi	39,00
Balconi, terrazzi	269,50
S.n.r.	1.394,80

Snr/Su x 100 =%

100,13

TABELLA 3 -Incremento per servizi ed accessori relativi alla parte residenziale (Art. 6)

Intervalli di varibilità del rapporto percentuale Snr/Su x 100	Ipotesi che ricorre	% Incremento
(9)	(10)	(11)
<= 50		0
> 50 <= 75		10
> 75 <= 100		20
> 100	х	30

30,00

0,00

Superfici residenziali e relativi servizi ed accessori

Sigla	Denominazione	Superficie (mq.)
(17)	(18)	(19)
S.u. (art. 3)	Superficie utile abitabile	1.393,00
S.n.r. (art. 2)	Superf. netta non residenziale	1.394,80
60% S.n.r.	Superficie ragg.	836,88
S.c. (art. 2)	Superficie complessiva	2.229,88

Superfici per attività turistiche, commerciali e direzionalie relativi accessori

	Denominazione	Superficie (ma.)
	(21)	(22)
S.n. (art. 9)	Superf. netta non residenziale	
S.a. (art. 9)	Superficie accessori	
60% S.a.	Superf. ragg.	0,00
S.t. (art. 9)	Superf. totale non residenziale	0,00

Costo massimo a mq dell' edilizia agevolata=

Costo a mq di costruzione maggiorata B*(1+M/100)...=

Costo di costruzione dell' edificio (Sc+St)*C=

Descrizione caratteristica	lpotesi che ricorre	Incremento
(12)	(13)	(14)
nessuna	Х	0
piu' di 1 ascensore/scala		10
scala di servizio		10
h. libera > ml. 3,00 o min. reg. (2,70)		10
piscina con meno di 15 u.i.		10
alloggi di custodia per U.I. < 15		10

Somma

0,00

i3

Totale incrementi = i1 + i2 + i3

30,00

Classe	% Maggior.
(15)	(16)
VI	25

D G R n. 345-19066 del 10.12.96 -

Det Dip. Urb n 6 del 26 01 00) DGC 53 del 28 02 02 Determ Dip. Urb n. 8 del 10.02.04 - n.1 del 18.01.05 - n.1 del 10.01.06 - n.1 del 09.01.07 - n. 3 del 10.01.08 - n. 1 del 08.01.09 - n. 1 del 11.01.10 n 59 del 14 02 2011 - n. 136 di 14.03.2011 - n. 24 del 13 01.2012

491,29

393,03

Euro / mq.

1.095.512,17

Euro

- DETERMINAZIONE DELL' ALIQUOTA DA APPLICARSI AL COSTO DI COSTRUZIONE - (Delibarazioni del C.R. N 240 del 01.12.1977 e N 320-6862 del 27.07.1982)

TABELLA 1 - Caratteristiche

Classi di edifici	Aliq	uote	lpotesi che ricorre
I + V	A 2	5	
VI + VIII	A 1	6	×
IX + X	A 3	8	
XI	A 4	12	

6,00

Х

TABELLA 2 - Tipologia residenziale

Definizione	Para	metro	lpotesi che ricorre
Unifamiliare Bifamiliare	B 1	1,00	
Condominiale	B 2	1,10	х



Х

TABELLA 3 - Ubicazione

Definizione	Para	ametro	lpotesi che ricorre
All' interno del perimetro (art.18 Legge 865/71)	C 1	0,90	х
All' esterno perimetro (art.18 Legge 865/71)	C 2	1,00	



Х

TABELLA 4 Indice fondiario del progetto oggetto oggetto della Concessione edilizia

Definizione	Par	ametro	lpotesi che ricorre
Se < 1 mc/mq	D1	1,10	
Se <=2>=1 mc/mq	D 2	1,00	х
Se > 2 mc/mq	D3	1,10	

1,00

% 5,94 (min. 5 % max 12 %)

COSTO DI COSTRUZIONE

Residenziale	Euro 1.095.512,17	x Aliquota	5,94 % = Euro	65.073,42
Commerciale	Euro	x Aliquota	5,00 % = Euro	
Direzionale	Euro	x Aliquota	7,00 % = Euro	
Turistico-Ricettivo	Euro	x Aliquota	5,00 % = Euro	
Sportivo	Euro	x Aliquota	5,00 % = Euro	

TOTALE COMPLESSIVO CONTRIBUTO DI COSTO DI COSTRUZIONE

..... Euro

65.073,42



COMUNE DI FOSSANO Provincia di Cuneo

Dipart. Tecnico LLPP/Urbanistica/Ambiente Servizio Edilizia Privata e Convenzionata

CALCOLO ONERI DI URBANIZZAZIONE PRIMARI E SECONDARI (Art. 16 D.P.R. 380/01 e s.m.i.)



PRATICA EDILIZIA N.
RICHIEDENTE

COMPILARE SOLO LE CELLE GIALLE

		9.1 9			s= ()=3-	自然能	iral (7.)		1.04	area in		OO.UU. DOV	UTT
j- 90	asia munikarania. Primari pal Prim	Ontine (sets)	ili verific	A Plant	Pres (ear. 2).		والمراجعة المحاربة	SANAT. (Art. 36)	D ^a lla.	Sec.	oohu. Prim.	oo.siv. sjec	TOT. ON
1 - 2 -	ESSUTI STORICO-CULTI Centro Storico di Fossai Tessuti di vecchio impia	no (Art. 2 nto di val	9) lore ambientale	(Art. 30)									
	Riga di calcolo 1	mc.	5.268,45	1,00	1,00	1,00	1,00	1,00	2,57	5,24	13.539.92	27.606.68	41.146
	Riga di calcolo 2	mc.	3.200,43	1,00	1,00	1,00	1,00	1,00	2,57	5,24	0.00	0.00	0,00
	Riga di calcolo 3	mc.		1,00	1,00	1,00	1,00	1,00	2,57	5,24	0.00	0.00	0,00
1 -	ESSUTI CONSOLIDATI Aree residenziali a capa Aree residenziali di com	cità inse										1	
	selezionare l'i	indice for	ndiario del lotto										
	Riga di calcolo 1	mc.		1,00	1,00	1,00	1,00	1,00	0,00	0,00	0.00	0.00	0,00
	Riga di calcolo 2	mc.		1,00	1,00	1,00	1,00	1,00	0,00	0,00	0,00	0,00	0,00
	Riga di calcolo 3	mc.		1,00	1,00	1,00	1,00	1,00	0,00	0,00	0.00	0.00	0,00
		vo impiar ansione ι	nto (Art. 51)	ta (Artt. 5	2-54)								
		in laice for	MIATIO GEI IORIO]							1	
	Riga di calcolo 1	mc.		1,00	1,00	1,00	1,00	1,00	0,00	0,00	0,00	0,00	0,00
l	Riga di calcolo 2	mc.		1,00	1,00	1,00	1,00	1,00	0,00	0,00	0.00	0,00	0.00
	Riga di calcolo 3	mc.		1,00	1,00	1,00	1,00	1,00	0,00	0,00	0,00	0.00	0,00
	- Parchi e Giardini (Art. 3 - Aree a verde privato de	(2) lla città re	esidenziale (Art.	41)	<u> </u>					0,00	0,00	0,00	0,00
	Parchi e Giardini (Art. 3 Aree a verde privato del Riga di calcolo 1	la città re mc.	esidenziale (Art.	41)	1,00	1,00	1,00	1,00	9,67	13,07	0,00	0,00	0,00
	- Parchi e Giardini (Art. 3 - Aree a verde privato de	(2) lla città re	esidenziale (Art.	41)	<u> </u>					0,00	0,00	0,00	0,00
2 E) A	Parchi e Giardini (Art. 3 Aree a verde privato del Riga di calcolo 1 Riga di calcolo 2 Riga di calcolo 3 REE DEI CENTRI FRAZIO Aree residenziali a capa Aree residenziali di corr	mc. mc. mc. onc. onc. onc. onc. onc. onc. onc. on	diativa esaurita	41) 1,00 1,00 1,00 (Art. 38)	1,00 1,00 1,00	1,00 1,00 1,00	1,00 1,00 1,00	1,00 1,00 1,00	9,67 9,67 9,67	13,07 13,07	0,00	0,00	0,00
2 E) A	Parchi e Giardini (Art. 3 Aree a verde privato dei Riga di calcolo 1 Riga di calcolo 2 Riga di calcolo 3 REE DEI CENTRI FRAZIO Aree residenziali di corr Riga di calcolo 1	ila città re mc. mc. mc.	diativa esaurita	41) 1,00 1,00 1,00 (Art. 38)	1,00 1,00 1,00	1,00 1,00 1,00	1,00 1,00 1,00	1,00 1,00 1,00	9,67 9,67 9,67	13,07 13,07 13,07	0,00	0,00 0,00 0,00 0,00	0,00 0,00 0,00 0,00
2 E) A	Parchi e Giardini (Art. 3 Aree a verde privato dei Riga di calcolo 1 Riga di calcolo 2 Riga di calcolo 3 REE DEI CENTRI FRAZIO Aree residenziali a capa Aree residenziali di corr Riga di calcolo 1 Riga di calcolo 2	mc. mc. mc. oncida insertial inserti	diativa esaurita	41) 1,00 1,00 1,00 (Art. 38) 1,00 1,00	1,00 1,00 1,00	1,00 1,00 1,00	1,00 1,00 1,00	1,00 1,00 1,00	9,67 9,67 9,67 9,67	13,07 13,07 13,07 13,07	0,00 0,00 0,00 0,00 0,00	0,00 0,00 0,00 0,00	0,00 0,00 0,00 0,00
2 E) A	Parchi e Giardini (Art. 3 Aree a verde privato dei Riga di calcolo 1 Riga di calcolo 2 Riga di calcolo 3 REE DEI CENTRI FRAZIO Aree residenziali di corr Riga di calcolo 1	ila città re mc. mc. mc.	diativa esaurita	41) 1,00 1,00 1,00 (Art. 38)	1,00 1,00 1,00	1,00 1,00 1,00	1,00 1,00 1,00	1,00 1,00 1,00	9,67 9,67 9,67	13,07 13,07 13,07	0,00	0,00 0,00 0,00 0,00	0,00 0,00 0,00 0,00
E) A 1 2	Parchi e Giardini (Art. 3 Aree a verde privato dei Riga di calcolo 1 Riga di calcolo 2 Riga di calcolo 3 REE DEI CENTRI FRAZIO Aree residenziali a capa Aree residenziali di corr Riga di calcolo 1 Riga di calcolo 2	mc. mc. mc. mc. mc. mc. mc. mc. mc. mc.	ediativa esaurita nto A(rt. 39)	41) 1,00 1,00 1,00 (Art. 38) 1,00 1,00	1,00 1,00 1,00	1,00 1,00 1,00	1,00 1,00 1,00	1,00 1,00 1,00	9,67 9,67 9,67 9,67	13,07 13,07 13,07 13,07	0,00 0,00 0,00 0,00 0,00	0,00 0,00 0,00 0,00	0,00 0,00 0,00 0,00
E) A 1 2	Parchi e Giardini (Art. 3 Aree a verde privato dei Riga di calcolo 1 Riga di calcolo 2 Riga di calcolo 3 REE DEI CENTRI FRAZIO Aree residenziali di corr Riga di calcolo 1 Riga di calcolo 2 Riga di calcolo 3	mc. mc. mc. mc. mc. mc. mc. mc. mc. mc.	ediativa esaurita nto A(rt. 39)	41) 1,00 1,00 1,00 (Art. 38) 1,00 1,00	1,00 1,00 1,00	1,00 1,00 1,00	1,00 1,00 1,00	1,00 1,00 1,00	9,67 9,67 9,67 9,67	13,07 13,07 13,07 13,07	0,00 0,00 0,00 0,00 0,00	0,00 0,00 0,00 0,00	0,00 0,00 0,00 0,00
E) A 1 2	Parchi e Giardini (Art. 3 Aree a verde privato dei Riga di calcolo 1 Riga di calcolo 2 Riga di calcolo 3 REE DEI CENTRI FRAZIO Aree residenziali a capa Aree residenziali di corr Riga di calcolo 1 Riga di calcolo 2 Riga di calcolo 3 Aree residenziali di nuo	mc. mc. mc. mc. mc. mc. mc. mc. mc. mc.	ediativa esaurita nto A(rt. 39)	41) 1,00 1,00 1,00 (Art. 38) 1,00 1,00 1,00	1,00 1,00 1,00 1,00	1,00 1,00 1,00 1,00	1,00 1,00 1,00 1,00	1,00 1,00 1,00 1,00 1,00	9,67 9,67 9,67 3,21 3,21 3,21	0,00 13,07 13,07 13,07 6,55 6,55 6,55	0,00 0,00 0,00 0,00 0,00 0,00	0,00 0,00 0,00 0,00	0,00 0,00 0,00 0,00 0,00 0,00
E) A 1 2	Parchi e Giardini (Art. 3 Aree a verde privato dei Riga di calcolo 1 Riga di calcolo 2 Riga di calcolo 3 REE DEI CENTRI FRAZIO Aree residenziali a capa Aree residenziali di com Riga di calcolo 1 Riga di calcolo 2 Riga di calcolo 3 Aree residenziali di nuo Riga di calcolo 1	mc. mc. mc. mc. mc. mc. mc. mc. mc. mc.	ediativa esaurita nto A(rt. 39)	41) 1,00 1,00 1,00 (Art. 38) 1,00 1,00 9,67 9,67 9,67 3,21 3,21 3,21	0,00 13,07 13,07 13,07 6,55 6,55 6,55	0,00 0,00 0,00 0,00 0,00 0,00	0,00 0,00 0,00 0,00 0,00 0,00	0,00 0,00 0,00 0,00 0,00 0,00
E) A 1 2	- Parchi e Giardini (Art. 3 - Aree a verde privato dei Riga di calcolo 1 Riga di calcolo 2 Riga di calcolo 3 REE DEI CENTRI FRAZIO - Aree residenziali di corr Riga di calcolo 1 Riga di calcolo 2 Riga di calcolo 3 - Aree residenziali di nuo Riga di calcolo 1 Riga di calcolo 2 Riga di calcolo 1 Riga di calcolo 1 Riga di calcolo 1 Riga di calcolo 2 Riga di calcolo 2 Riga di calcolo 3	dia città re mc. mc. mc. mc. mc. mc. mc. mc. mc. mc.	ediativa esaurita nto A(rt. 39)	41) 1,00 1,00 1,00 (Art. 38) 1,00 1,00 9,67 9,67 9,67 9,67 3,21 3,21 3,21 3,74 3,74	0,00 13,07 13,07 13,07 13,07 6,55 6,55 6,55 7,62 7,62 7,62 7,62	0,00 0,00 0,00 0,00 0,00 0,00 0,00 0,0	0,00 0,00 0,00 0,00 0,00 0,00 0,00 0,0	0,00 0,00 0,00 0,00 0,00 0,00 0,00
E) A 1 2	- Parchi e Giardini (Art. 3 - Aree a verde privato dei Riga di calcolo 1 Riga di calcolo 2 Riga di calcolo 3 REE DEI CENTRI FRAZIO - Aree residenziali di corr Riga di calcolo 1 Riga di calcolo 2 Riga di calcolo 2 Riga di calcolo 3 - Aree residenziali di nuo Riga di calcolo 1 Riga di calcolo 1 Riga di calcolo 1 Riga di calcolo 2 Riga di calcolo 3	dia città re mc. mc. mc. mc. mc. mc. mc. mc. mc. mc.	ediativa esaurita nto A(rt. 39)	41) 1,00 1,00 1,00 (Art. 38) 1,00 1,00 9,67 9,67 9,67 9,67 3,21 3,21 3,74 3,74 3,74	0,00 13,07 13,07 13,07 13,07 6,55 6,55 6,55 7,62 7,62 7,62 7,62	0,00 0,00 0,00 0,00 0,00 0,00 0,00 0,0	0,00 0,00 0,00 0,00 0,00 0,00 0,00	0,00 0,00 0,00 0,00 0,00 0,00 0,00 0,0
E) A 1 2	- Parchi e Giardini (Art. 3 - Aree a verde privato dei Riga di calcolo 1 Riga di calcolo 2 Riga di calcolo 3 REE DEI CENTRI FRAZIO - Aree residenziali di com Riga di calcolo 1 Riga di calcolo 2 Riga di calcolo 2 Riga di calcolo 3 - Aree residenziali di nuo Riga di calcolo 1 Riga di calcolo 1 Riga di calcolo 2 Riga di calcolo 3 AREE PRODUTTIVE AGRI Riga di calcolo 1 Riga di calcolo 1 Riga di calcolo 1 Riga di calcolo 2	IZOLE N Idla città re Imc.	ediativa esaurita nto A(rt. 39)	41) 1,00 1,00 1,00 (Art. 38) 1,00 1,00 9,67 9,67 9,67 9,67 3,21 3,21 3,74 3,74 3,74 3,21	0,00 13,07 13,07 13,07 13,07 6,55 6,55 6,55 7,62 7,62 7,62 7,62 6,55 6,55	0,00 0,00 0,00 0,00 0,00 0,00 0,00 0,0	0,00 0,00 0,00 0,00 0,00 0,00 0,00 0,0	0,00 0,00 0,00 0,00 0,00 0,00 0,00 0,0
2 E) A 1 2 3 F) A G) II A	- Parchi e Giardini (Art. 3 - Aree a verde privato dei Riga di calcolo 1 Riga di calcolo 2 Riga di calcolo 3 REE DEI CENTRI FRAZIO - Aree residenziali di corr Riga di calcolo 1 Riga di calcolo 2 Riga di calcolo 2 Riga di calcolo 3 - Aree residenziali di nuo Riga di calcolo 1 Riga di calcolo 1 Riga di calcolo 1 Riga di calcolo 2 Riga di calcolo 3	dia città re mc. mc. mc. mc. mc. mc. mc. mc. mc. mc.	into A(rt. 39) IORMALI NALE ss. ricov. attrezz	41) 1,00 1,00 1,00 (Art. 38) 1,00 1,00 9,67 9,67 9,67 9,67 3,21 3,21 3,74 3,74 3,74	0,00 13,07 13,07 13,07 13,07 6,55 6,55 6,55 7,62 7,62 7,62 7,62	0,00 0,00 0,00 0,00 0,00 0,00 0,00 0,0	0,00 0,00 0,00 0,00 0,00 0,00 0,00	0,00 0,00 0,00 0,00 0,00 0,00 0,00 0,0
2 E) A 1 2 3 F) A G) II A	- Parchi e Giardini (Art. 3 - Aree a verde privato dei Riga di calcolo 1 Riga di calcolo 2 Riga di calcolo 3 REE DEI CENTRI FRAZIO - Aree residenziali di corr Riga di calcolo 1 Riga di calcolo 2 Riga di calcolo 2 Riga di calcolo 3 - Aree residenziali di nuo Riga di calcolo 1 Riga di calcolo 1 Riga di calcolo 2 Riga di calcolo 2 Riga di calcolo 3 AREE PRODUTTIVE AGRI Riga di calcolo 1 Riga di calcolo 1 Riga di calcolo 3 AREE PRODUTTIVE AGRI Riga di calcolo 3 N TUTTO IL TERRITORIO outorimesse o fabbricati acco	dia città re mc. mc. mc. mc. mc. mc. mc. mc. mc. mc.	into A(rt. 39) IORMALI NALE ss. ricov. attrezz	41) 1,00 1,00 1,00 (Art. 38) 1,00 1,00 9,67 9,67 9,67 9,67 3,21 3,21 3,74 3,74 3,74 3,21	0,00 13,07 13,07 13,07 13,07 6,55 6,55 6,55 7,62 7,62 7,62 7,62 6,55 6,55	0,00 0,00 0,00 0,00 0,00 0,00 0,00 0,0	0,00 0,00 0,00 0,00 0,00 0,00 0,00 0,0	0,00



COMUNE DI FOSSANO

Provincia di Cuneo

Dipart. Tecnico LLPP / Urbanistica / Ambiente Servizio Edilizia Privata e Convenzionata

RIEPILOGO CONTRIBUTI DI COSTRUZIONE DOVUTI (Art. 16 D.P.R. 380/01 e s.m.i.)

PRATICA EDILIZIA Substitutal a zi bz a N.	
RITESTATARIO	
ONEX DI UREANIZIZZIONE . (il presente prospetto viene compilato automaticamente una volta caricati i dati nelle singo	ble schede)
RESIDENZIALE (R) PRIM. 13.539,92 SEC. 27.606,68 TOT	41.146,59
INDUSTRIALE (P) PRIM. SEC. TOT	
ARTIGIANALE (P) PRIM. SEC. TOT	
TRASFORMAZ TERRITORIO NON A CARATTERE EDIFICATORIO TOT	
DIREZIONALE (D1, D2) SERVIZIO (S2, S3, S4, S8, S9) PRIM. SEC. TOT	
COMMERCIALE (C1, C2, C3) PRIM. SEC. TOT	
RICETTIVO, TURISIT, DI SERVIZIO (T1, T2, T3, T4, S5, S6) PRIM. SEC. TOT	
ATTIVITA' SPORTIVA (S7, T4)PRIM. SEC. TOT	
ATTREZZ. OPSEDALIERE / SANITARIE, SOCIALI (S3) PRIM. SEC. TOT	
TOTALE PRIM 13.539,92 SEC. 27.606,68	41.146.59
101ALE PRIM. 15.555,62 SEC. 27.550,60	41.140,59
COSTO BI COSTRUZIONE (compilare le celle bianche a seconda del caso che ricorre)	
COSTO DI COSTRUZIONE (compilare le celle bianche a seconda del caso che ricorre) - RESIDENZIALE (nuova costruz / ampliamento) (vedi allegato prospetto DM 801/77)	65.073,42
- RESIDENZIALE (nuova costruz / ampliamento) (vedi allegato prospetto DM 801/77) €uro - RESIDENZIALE (ristrutturaz, mutamento d'uso, aumento U.I. ecc.)	
- RESIDENZIALE (nuova costruz / ampliamento) (vedi allegato prospetto DM 801/77) €uro - RESIDENZIALE (ristrutturaz, mutamento d'uso, aumento U.I. ecc.) Computo metrico estimativo: €uro x 5% / 3 = €uro	0,00
- RESIDENZIALE (nuova costruz / ampliamento) (vedi allegato prospetto DM 801/77) €uro - RESIDENZIALE (ristrutturaz, mutamento d'uso, aumento U.I. ecc.) Computo metrico estimativo: €uro x 5% / 3 = €uro	0,00 NON DOVUTO
- RESIDENZIALE (nuova costruz / ampliamento) (vedi allegato prospetto DM 801/77) €uro - RESIDENZIALE (ristrutturaz, mutamento d'uso, aumento U.I. ecc.) Computo metrico estimativo: €uro x 5% / 3 = €uro - INDUSTRIALE / ARTIGIANALE - TRASFORMAZ TERRITORIO NON A CARATTERE EDIFCATORIO	0,00
- RESIDENZIALE (nuova costruz / ampliamento) (vedi allegato prospetto DM 801/77) €uro - RESIDENZIALE (ristrutturaz, mutamento d'uso, aumento U.I. ecc.) Computo metrico estimativo: €uro x 5% / 3 = €uro - INDUSTRIALE / ARTIGIANALE - TRASFORMAZ TERRITORIO NON A CARATTERE EDIFCATORIO - DIREZIONALE (D) SERVIZIO (S2, S3, S4, S8, S9) (tutti gli interventi)	0,00 NON DOVUTO
- RESIDENZIALE (nuova costruz / ampliamento) (vedi allegato prospetto DM 801/77) €uro - RESIDENZIALE (ristrutturaz, mutamento d'uso, aumento U.I. ecc.) Computo metrico estimativo: €uro x 5% / 3 = €uro - INDUSTRIALE / ARTIGIANALE - TRASFORMAZ TERRITORIO NON A CARATTERE EDIFCATORIO - DIREZIONALE (D) SERVIZIO (S2, S3, S4, S8, S9) (tutti gli interventi)	0,00 NON DOVUTO NON DOVUTO
- RESIDENZIALE (nuova costruz / ampliamento) (vedi allegato prospetto DM 801/77) €uro - RESIDENZIALE (ristrutturaz, mutamento d'uso, aumento U.I. ecc.) Computo metrico estimativo: €uro x 5% / 3 = €uro - INDUSTRIALE / ARTIGIANALE - TRASFORMAZ TERRITORIO NON A CARATTERE EDIFCATORIO - DIREZIONALE (D) SERVIZIO (S2, S3, S4, S8, S9) (tutti gli interventi) Computo metrico estimativo: €uro x 7% zona "A" (centro storico) €uro €uro x 7% zone "B-C" (residenziali e miste) €uro €uro €uro x 8% zona "D" (industriale) €uro	0,00 NON DOVUTO NON DOVUTO 0,00
- RESIDENZIALE (nuova costruz / ampliamento) (vedi allegato prospetto DM 801/77) €uro - RESIDENZIALE (ristrutturaz, mutamento d'uso, aumento U.I. ecc.) Computo metrico estimativo: €uro x 5% / 3 = €uro - INDUSTRIALE / ARTIGIANALE - TRASFORMAZ TERRITORIO NON A CARATTERE EDIFCATORIO - DIREZIONALE (D) SERVIZIO (S2, S3, S4, S8, S9) (tutti gli interventi) Computo metrico estimativo: €uro x 7% zona "A" (centro storico) €uro £uro x 7% zone "B-C" (residenziali e miste) €uro €uro x 8% zona "D" (industriale) €uro - COMMERCIALE (tutti gli interventi)	0,00 NON DOVUTO 0,00 0,00 0,00
- RESIDENZIALE (nuova costruz / ampliamento) (vedi allegato prospetto DM 801/77) €uro - RESIDENZIALE (ristrutturaz, mutamento d'uso, aumento U.I. ecc.) Computo metrico estimativo: €uro x 5% / 3 = €uro - INDUSTRIALE / ARTIGIANALE - TRASFORMAZ TERRITORIO NON A CARATTERE EDIFCATORIO - DIREZIONALE (D) SERVIZIO (S2, S3, S4, S8, S9) (tutti gli interventi) Computo metrico estimativo: €uro x 7% zona "A" (centro storico) €uro €uro £uro x 7% zone "B-C" (residenziali e miste) €uro €uro €uro x 8% zona "D" (industriale) €uro	0,00 NON DOVUTO NON DOVUTO 0,00 0,00
- RESIDENZIALE (nuova costruz / ampliamento) (vedi allegato prospetto DM 801/77) €uro - RESIDENZIALE (ristrutturaz, mutamento d'uso, aumento U.I. ecc.) Computo metrico estimativo: €uro x 5% / 3 = €uro - INDUSTRIALE / ARTIGIANALE - TRASFORMAZ TERRITORIO NON A CARATTERE EDIFCATORIO - DIREZIONALE (D) SERVIZIO (S2, S3, S4, S8, S9) (tutti gli interventi) Computo metrico estimativo: €uro x 7% zona "A" (centro storico) €uro £uro x 7% zone "B-C" (residenziali e miste) €uro €uro x 8% zona "D" (industriale) €uro - COMMERCIALE (tutti gli interventi)	0,00 NON DOVUTO 0,00 0,00 0,00
- RESIDENZIALE (nuova costruz / ampliamento) (vedi allegato prospetto DM 801/77) €uro - RESIDENZIALE (ristrutturaz, mutamento d'uso, aumento U.I. ecc.) Computo metrico estimativo: €uro x 5% / 3 = €uro - INDUSTRIALE / ARTIGIANALE - TRASFORMAZ TERRITORIO NON A CARATTERE EDIFCATORIO - DIREZIONALE (D) SERVIZIO (S2, S3, S4, S8, S9) (tutti gli interventi) Computo metrico estimativo: €uro x 7% zona "A" (centro storico) €uro £uro x 7% zone "B-C" (residenziali e miste) €uro €uro x 8% zona "D" (industriale) €uro - COMMERCIALE (tutti gli interventi) Computo metrico estimativo: €uro x 5% €uro	0,00 NON DOVUTO 0,00 0,00 0,00
- RESIDENZIALE (nuova costruz / ampliamento) (vedi allegato prospetto DM 801/77) €uro - RESIDENZIALE (ristrutturaz, mutamento d'uso, aumento U.I. ecc.) Computo metrico estimativo: €uro x 5% / 3 = €uro - INDUSTRIALE / ARTIGIANALE - TRASFORMAZ TERRITORIO NON A CARATTERE EDIFCATORIO - DIREZIONALE (D) SERVIZIO (S2, S3, S4, S8, S9) (tutti gli interventi) Computo metrico estimativo: €uro x 7% zona "A" (centro storico) €uro x 7% zona "B-C" (residenziali e miste) €uro - COMMERCIALE (tutti gli interventi) Computo metrico estimativo: €uro x 5% €uro - COMMERCIALE (tutti gli interventi) Computo metrico estimativo: €uro x 5% €uro	0,00 NON DOVUTO 0,00 0,00 0,00 0,00
- RESIDENZIALE (nuova costruz / ampliamento) (vedi allegato prospetto DM 801/77) €uro - RESIDENZIALE (ristrutturaz, mutamento d'uso, aumento U.I. ecc.) Computo metrico estimativo: €uro x 5% / 3 = €uro - INDUSTRIALE / ARTIGIANALE - TRASFORMAZ TERRITORIO NON A CARATTERE EDIFCATORIO - DIREZIONALE (D) SERVIZIO (\$2, \$3, \$4, \$8, \$9) (tutti gli interventi) Computo metrico estimativo: €uro x 7% zona "A" (centro storico) €uro £uro x 7% zona "B" (residenziali e miste) €uro - COMMERCIALE (tutti gli interventi) Computo metrico estimativo: €uro x 5 % €uro - RICETTIVO, TURISITICO, LUDICA, DI SERVIZIO (\$5, \$6) (tutti gli interventi) Computo metrico estimativo: €uro x 5 % €uro	0,00 NON DOVUTO 0,00 0,00 0,00 0,00

RATEZZAZIONE

PROSPETTO DA ALLEGARE SOLO IN CASO DI RATEIZZAZIONE

X CONTRIBUTI DA VERSARE	in unica soluzione x rateizzazione (versamento 1^ rata) - vedasi prospetto sottostante		
- A SCOMPUTO	garantiti da: - polizza fidejussoria di €uro allegata - polizza fidejussoria di €uro allegata al P.E.C. a garanzia della corretta esecuzione delle opere di urbanizzazione a scomputo		

1º RATA da versare prima del rilascio del Permesso di Costruire

2º RATA da versare dopo mesi sei dal rilascio del Permesso di Costruire

3º RATA da versare prima dopo un anno dal rilascio del Permesso di Costruire

4º RATA (costo di costruzione) da versare alla data di ultimazione dei lavori e comunque entro tre anni dal rilascio del Permesso di Costruire

ONERI DI URBANIZZAZIONE	1^ RATA (30%) (prima del rilascio del Permesso di Costruire)	2 ^a RATA (30%) (entro 6 mesi dal rilascio del Permesso di Costruire	3^ RATA (40%) (entro 1 anno dal rilascio del Permesso di Costruire)	<u>-</u>	TOTALE Oneri urbanizzazione
	€ 12.343,98	€ 12.343,98	€ 16.458,64	-	€ 41.146,59
	1^ RATA (20%)	2^ RATA (20%)	3^ RATA (20%)	4^ RATA (40%)	TOTALE Costo di costruzione
COSTO DI COSTRUZIONE	(prima del rilascio del Permesso di Costruire)	(entro 6 mesi dal rilascio del Permesso di Costruire	(entro 1 anno dal rilascio del Permesso di Costruire)	(all'ultimazione lavori o entro 3 anni dal rilascio del Permesso di Costruire)	
	€ 13.014,68	€ 13.014,68	€ 13.014,68	€ 26.029,37	€ 65.073,42
TOTALE DOVUTO (Oneri + Costo)	€ 25.358,66	€ 25.358,66	€ 29.473,32	€ 26.029,37	€ 106.220,01

A garanzia del pagamento della 2ª, 3ª e 4ª rata dei contributi di costruzione, si allega polizza fidejussoria bancaria o assicurativa, tacitamente rinnovabile di anno in anno, fino al rilascio da parte del Comune di formale dichiarazione liberatoria, ad avvenuto

In caso di rateizzazione i versamenti dovranno essere effettuati presso la Tesoreria Comunale, nel rispetto delle date riportate nell'Avviso Unico, che verrà notificato al momento del rilascio del Permesso di Costruire

IN RICHIEDENTE

- 1509 -ARCHITETTO FEDERICO BARBERO


ORDINE DEGL: ARCHITETTI, PIANIFICATORI,


PAESAGGISTI E CONSERVATORI

DELLA PROVINCIA DI CUNEO

IL PROGETTISTA

(Timbro e firma)

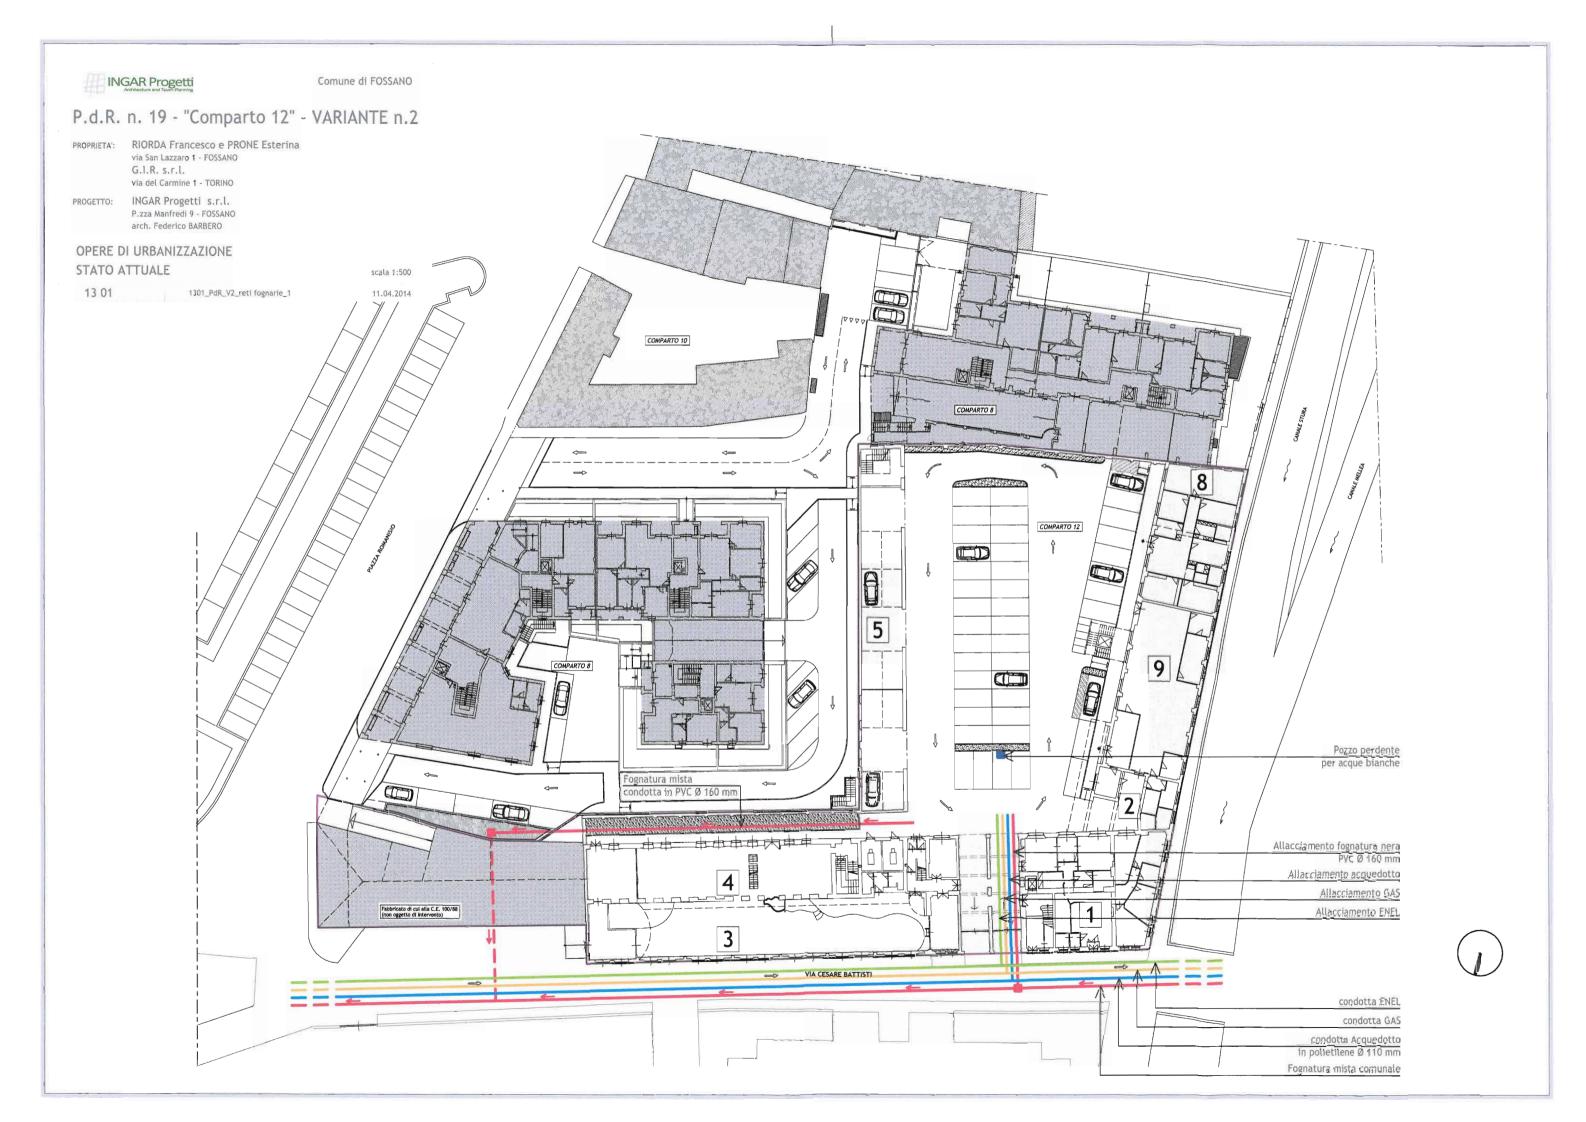

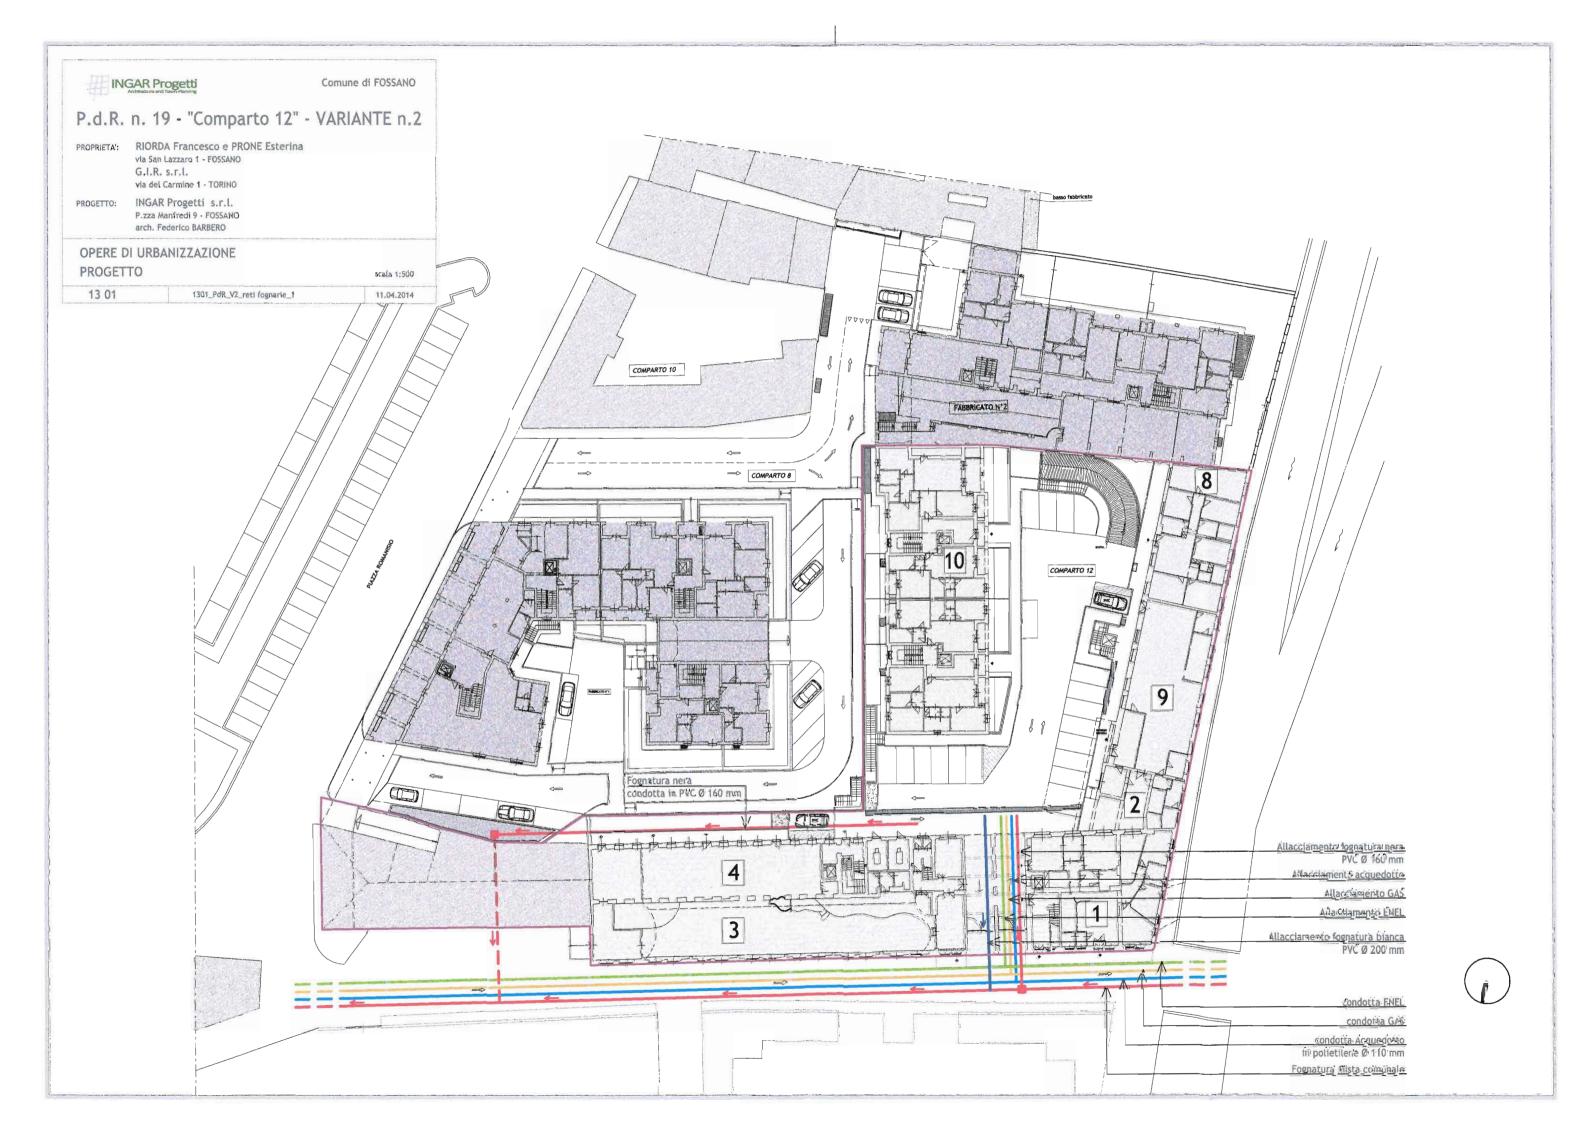

12 - ELENCO ELABORATI

- ALL. 9/1-2	Relazione illustrativa	
	Estratti P.R.G.C. e Catastale	Scala 1:2.000/1.000
	Computi	
- TAV 9/2-2	Planimetria di progetto	Scala 1:200
- TAV 9/3	Pianta piano interrato	Scala 1:100
- TAV 9/4-2	Piante piani terra e primo	Scala 1:100
- TAV 9/5	Piante piani secondo e terzo	Scala 1:100
- TAV 9/6	Piante piani sottotetto e copertura	Scala 1:100
- TAV 9/7	Prospetti e sezioni	Scala 1:100
- TAV 9/8	Schemi di calcolo per superficie coperta, volumi e superficie a parcheggio privato	
		Scala 1:200
- TAV 9/9	Inserimenti fotografici	CROINE DEGL. ARCHITETTI, PIANIFICATORI, PAESACRISTI E CONSERVATORI DELLA PROVINCIA DI CUNFO

- 1509 -ARCHITETTO FEDERICO BARBERO